



# 13. Dialogforum zur Stadt-Umland-Bahn

Pläne der Arbeitsphase



# **Inhalt**




# Übersichtsplan

**Tisch 1:** Hauptbahnhof – Paul-Gossen-Straße

Tisch 2: Paul-Gossen-Straße – Schleife Hafen

**Tisch 3:** Schleife Hafen – Odenwaldallee und Büchenbacher Spange

Tisch 4: Das Buskonzept

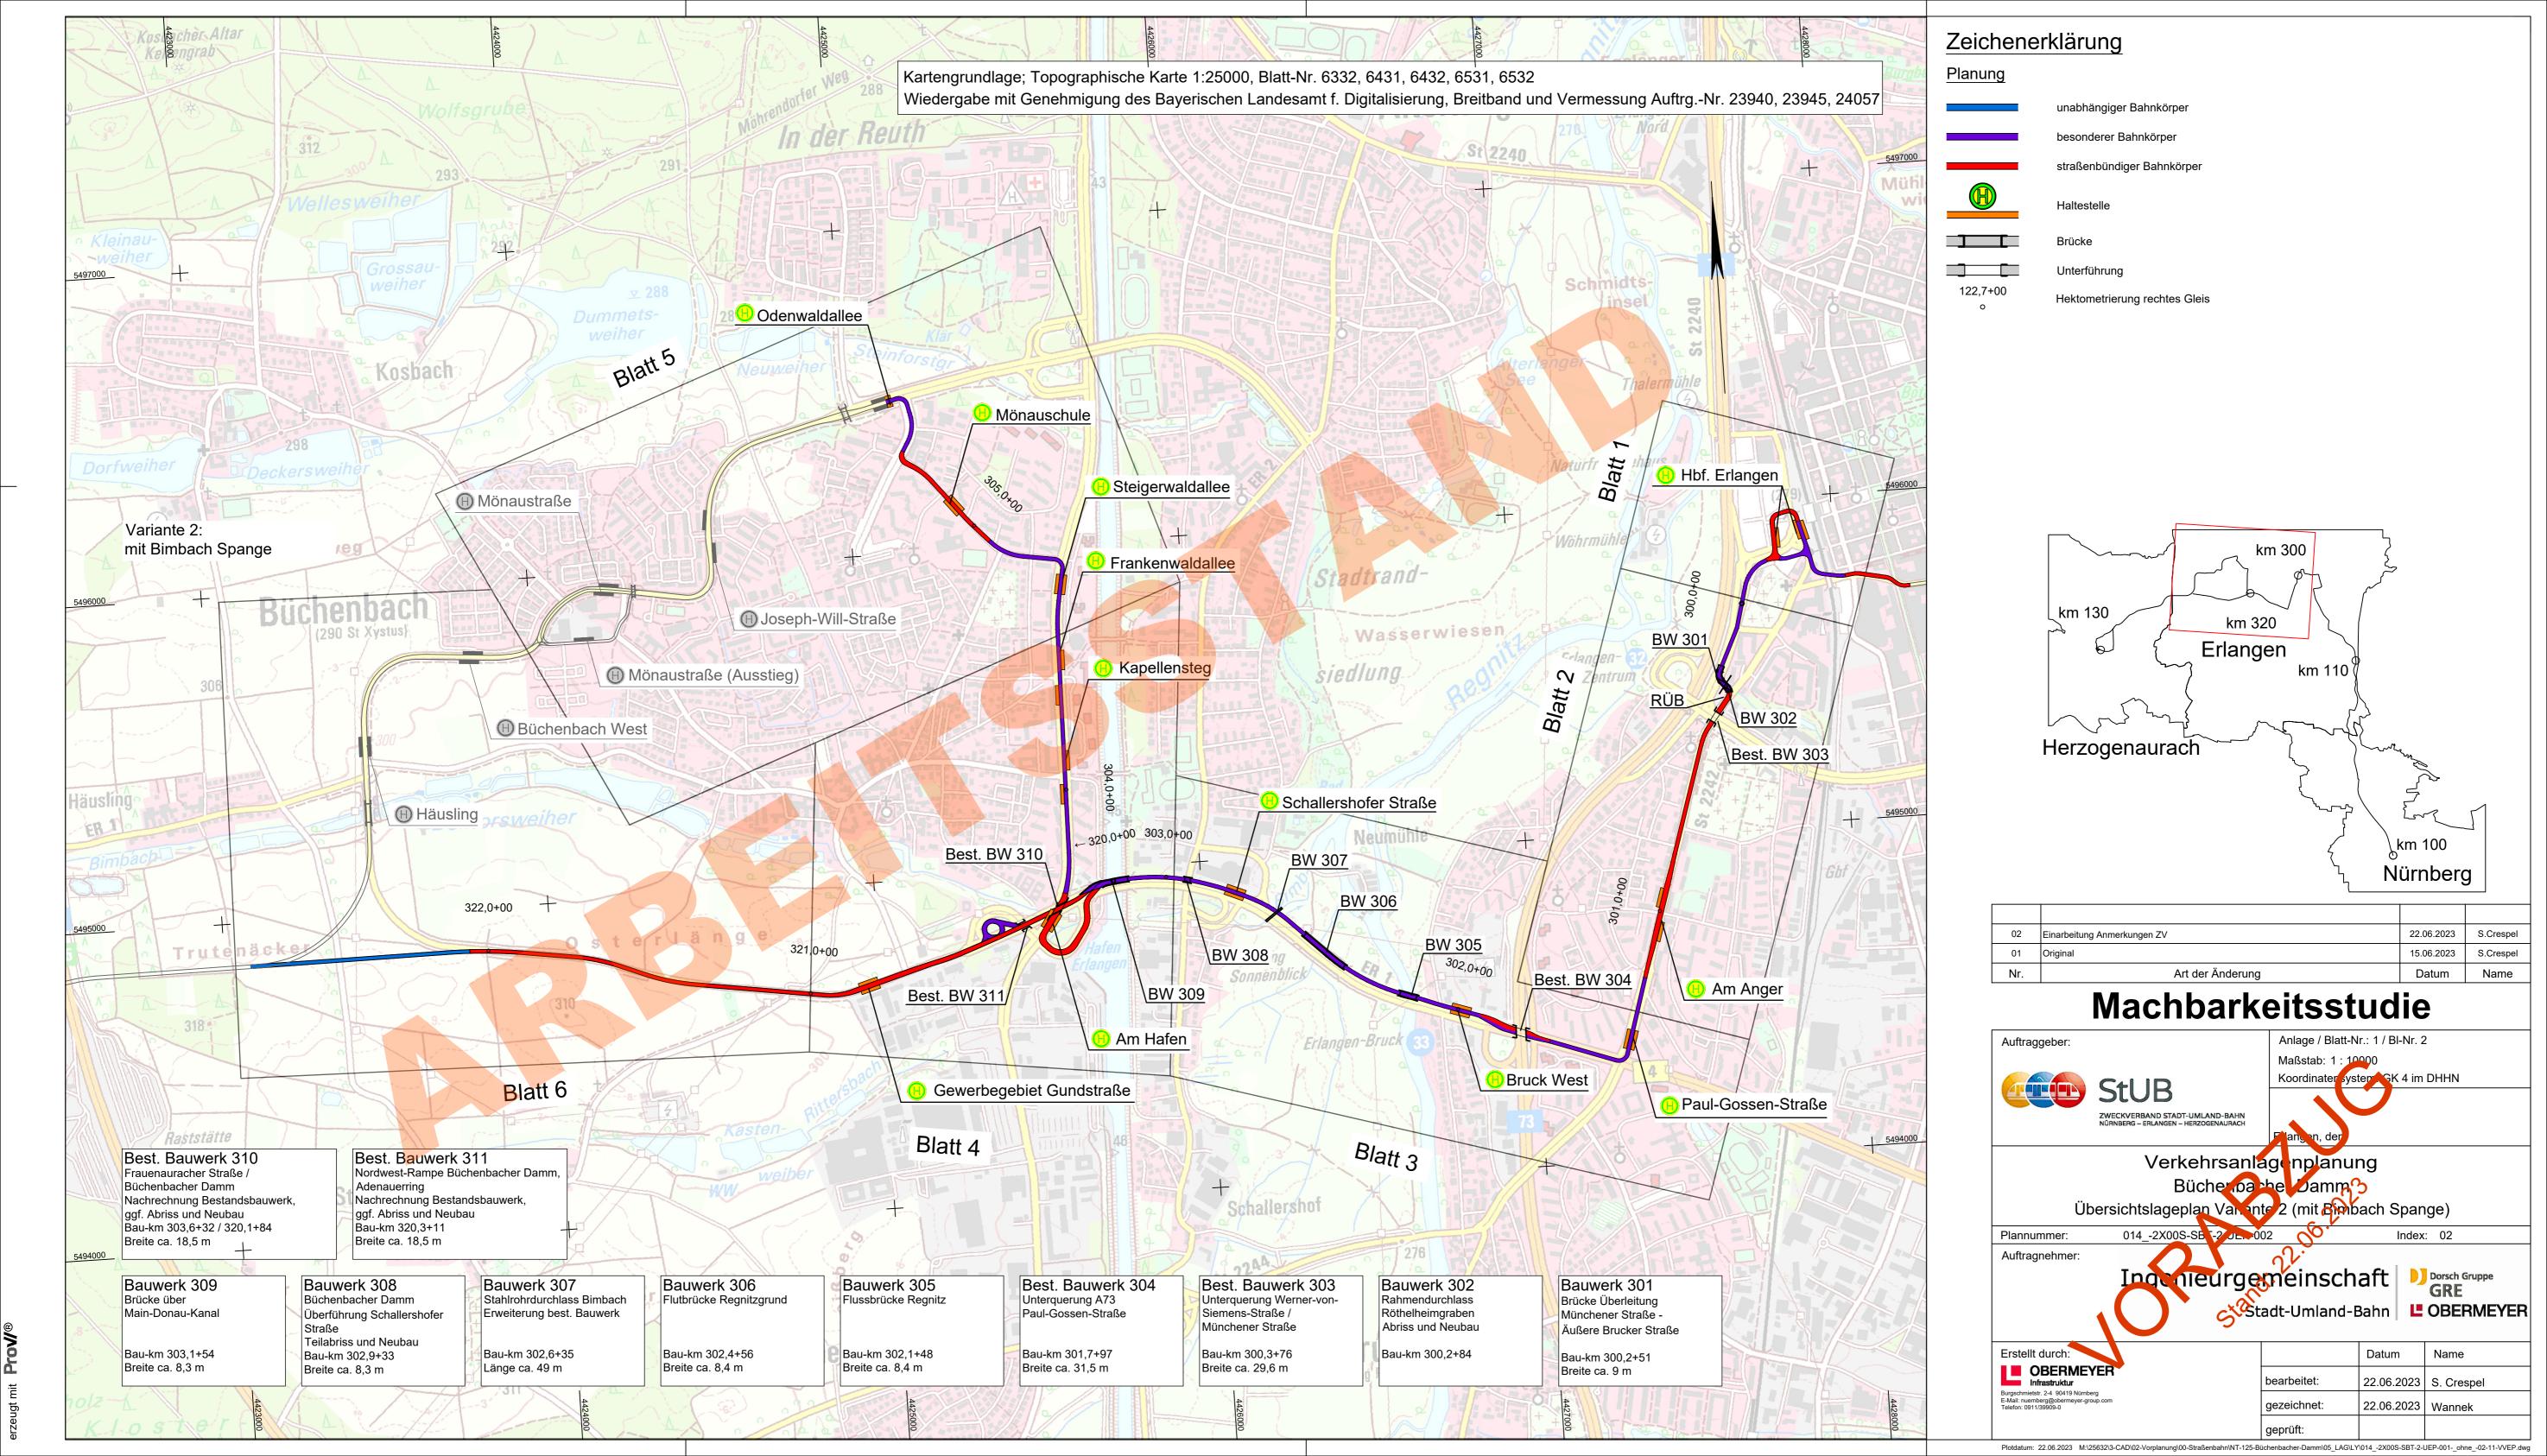








# Tisch 1:

Hauptbahnhof – Paul-Gossen-Straße

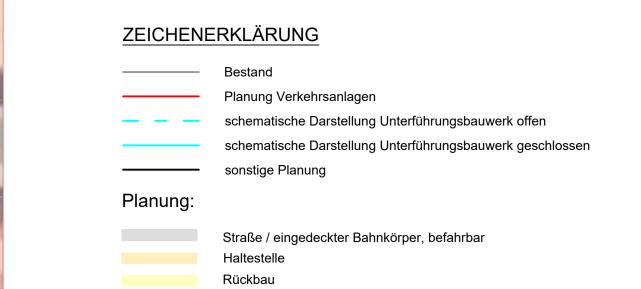

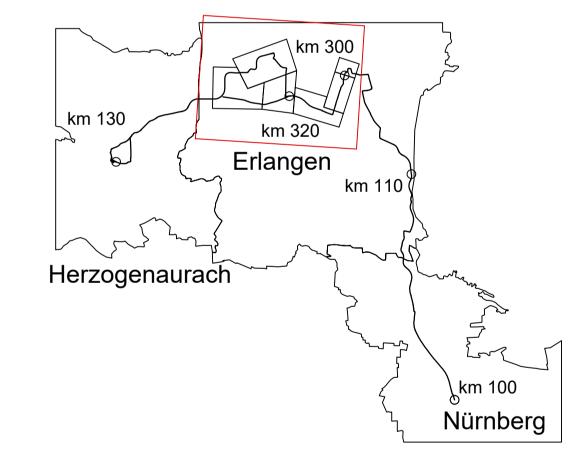

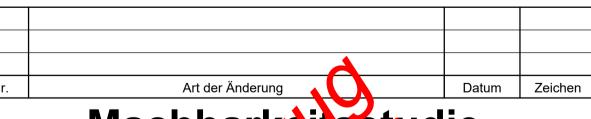



Erlangen, den

06/2023 G. Arcati

06/2023 A. Steinkopf


F34 Erlangen Verkerhsanlaget Planung Büchenbacher Damm Lageplan Regnitzschleife (V13.1)

Emch + Berger GmbH
Ingenieure und Planer Nürnberg
90443 Nürnberg
Am Plärrer 33 Tel.: 0911 / 92634-0
http://www.emchundberger.de


Emch + Berger GmbH
Ingenieure und Planer Nürnberg
90443 Nürnberg
Am Plärrer 33 Tel.: 0911 / 92634-0
http://www.emchundberger.de bearbeitet: gezeichnet:

geprüft:

R:\\_Projekte\2020\200011\_602\_StUB\_KIB\4\_plan\42\_vp\Lieferungen\VA\230622\_Lageplan\_Regnitzschleife(V13.1)\_Präsentation\P34\_Erlangen\_VA\_Büchenbacher\_Damm\_V13.1.dwg

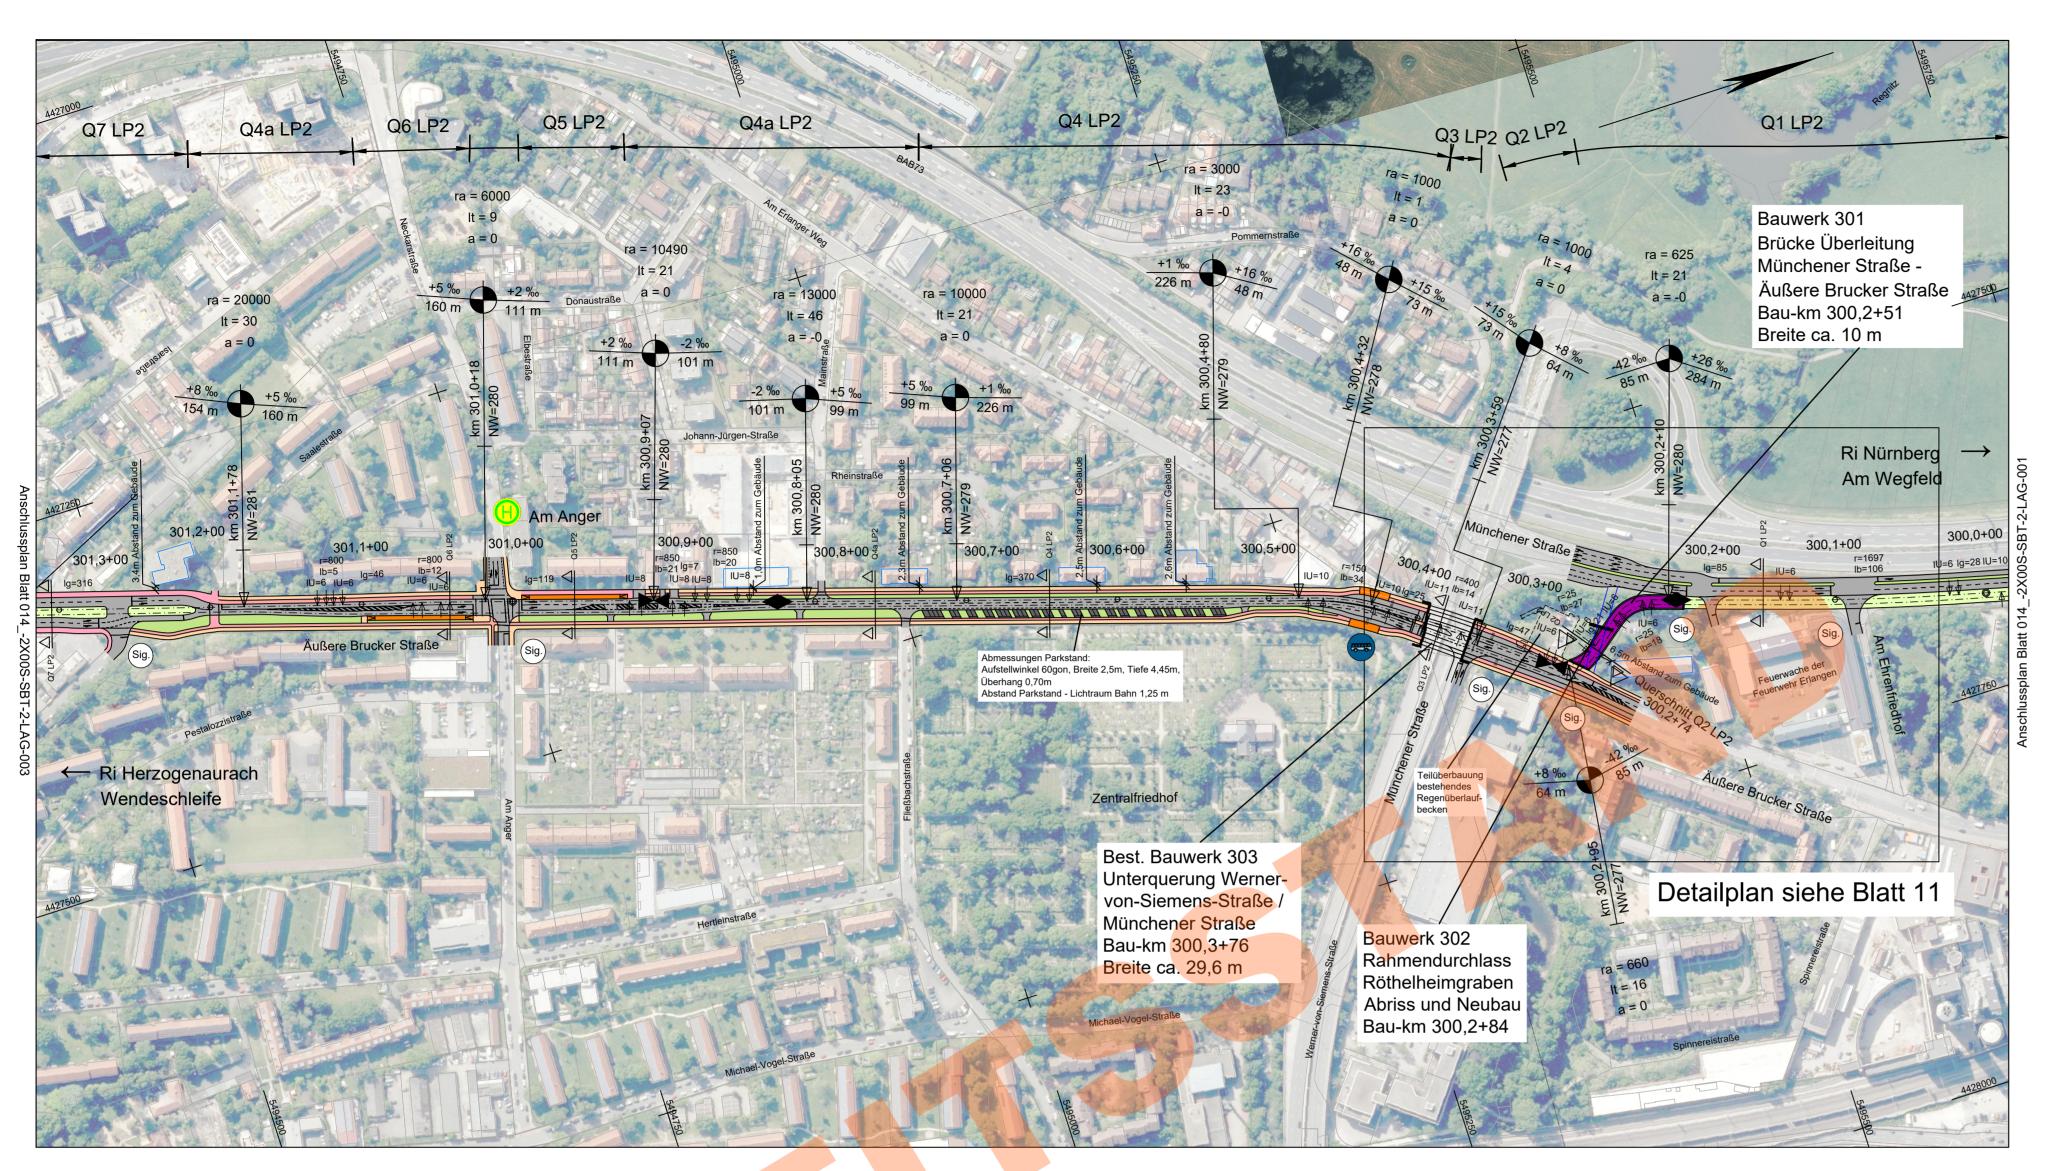

### Variante Ehrenfriedhof

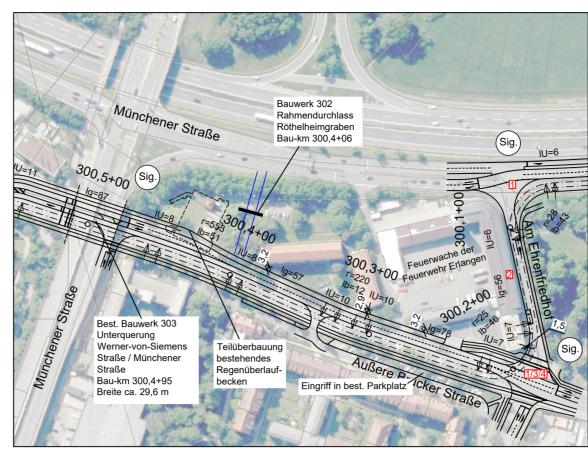

### Vorteil und Grund der Untersuchung:

- Vermeidung Überfahrung des Baudenkmals "Bruckkanal Röthelheimgraben aus dem Jahr 1836/1845"
- Vermeidung des geringen Abstands zum Anwesen Äußere Brucker Straße 42 siehe auch Querschnitt Q2 LP2


### Nachteile


- Erheblicher Fahrzeitverlust durch längere Strecke mit engen Radien (R=25m)
   Schmaler Straßenquerschnitt "Am Ehrenfriedhof"
- Enge Einmündung im Knoten "Am Ehrenfriedhof Äußere Brucker Straße" mit Eingriffen bis in den gegenüberliegenden Straßenraum
- Lange Sperrzeiten im Knoten "Am Ehrenfriedhof Äußere Brucker Straße" durch geringe Fahrgeschwindigkeit der StUB


### Fazit:


Variante aufgrund überwiegender Nachteile verworfen.


# Systemquerschnitt Q4 LP2: Äußere Brucker Straße - straßenbündig (M 1:200) 24.65 2.50 1.601.10 4.45 1.00 3.50 3.50 2.50 2.00 2.50 3.50 Gehweg Radweg Parkbucht StUB straßenbündig Grün- Radweg Gehweg streifen streifen einschl. Überhang

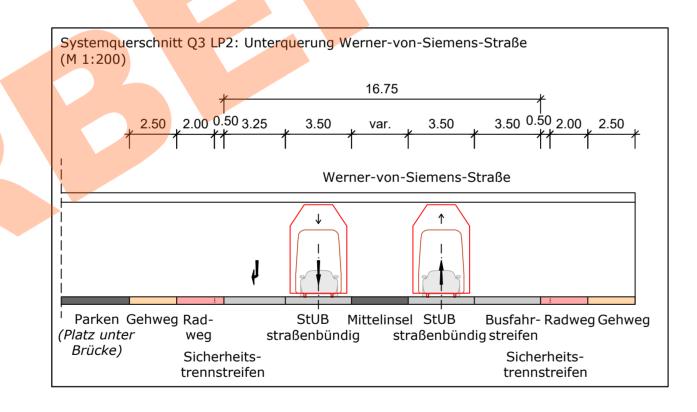


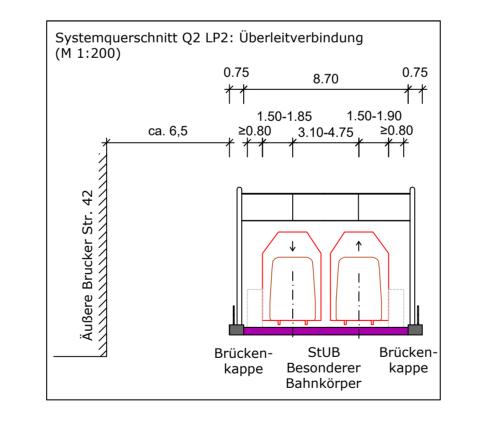


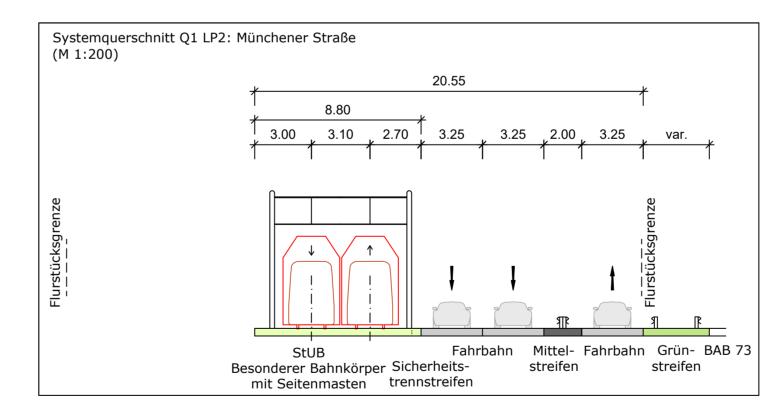


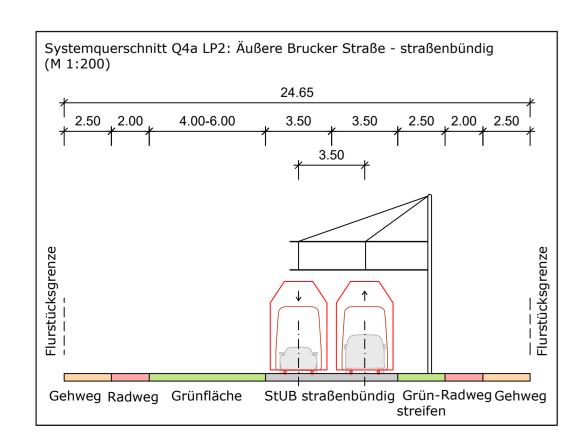


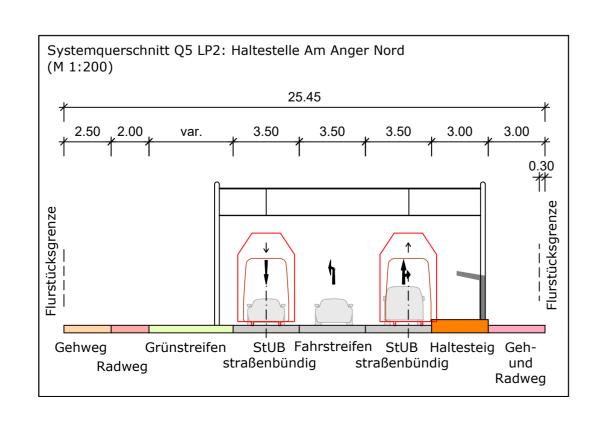

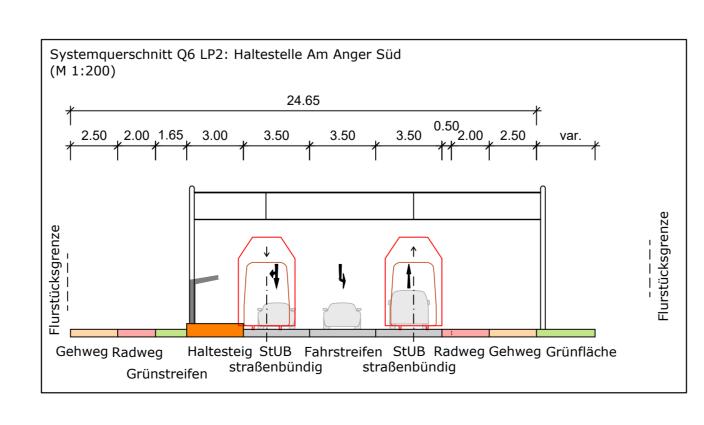

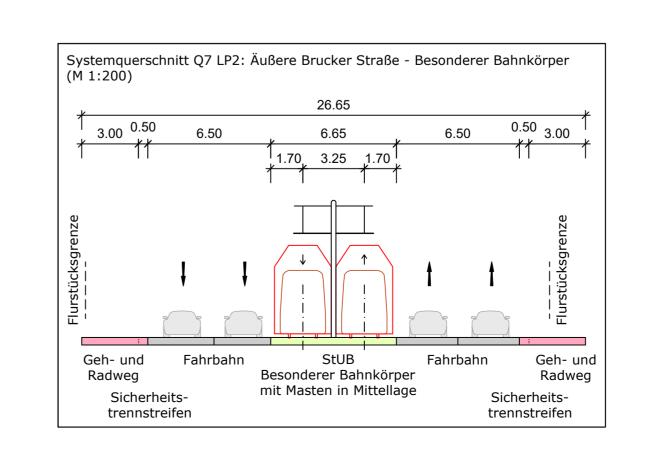

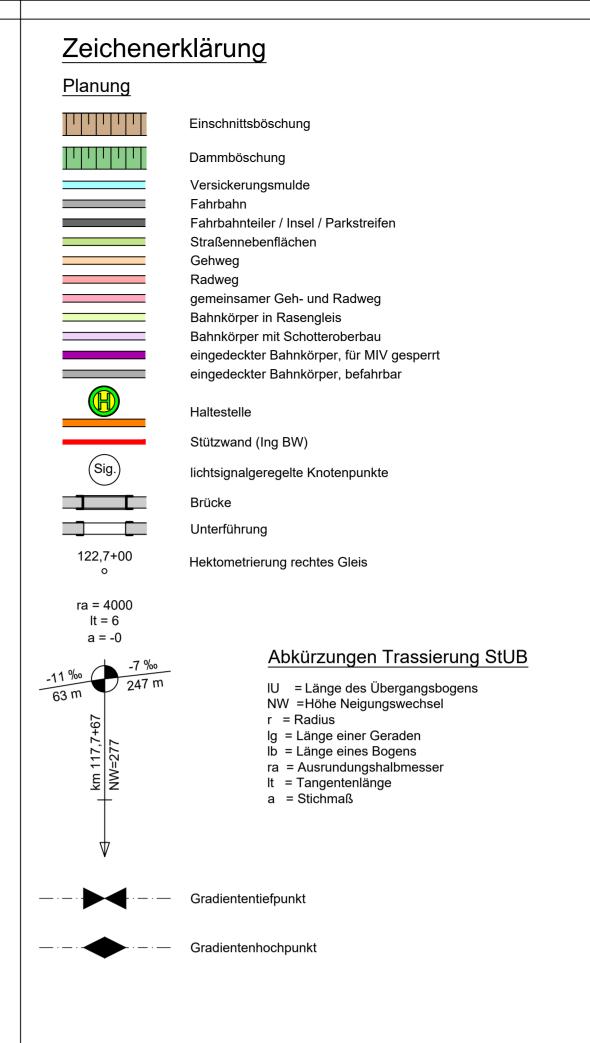

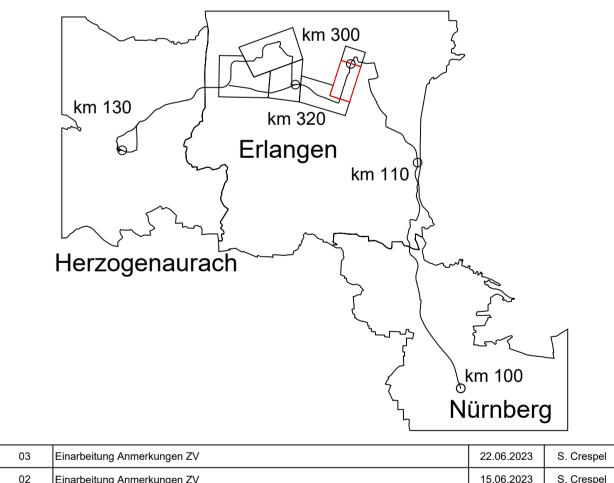




# Systemquerschnitt Bestand-Planung Q1 LP2: Münchener Straße

### Bestand




Quelle: Infra3D

300+147.449

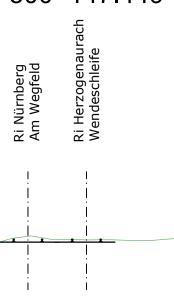



272.0 m ü.NN Bemaßungen Bestand aus Infra3D übernommen. Echte Maße für weitere Bearbeitung sind zu überprüfen.

### Bestand

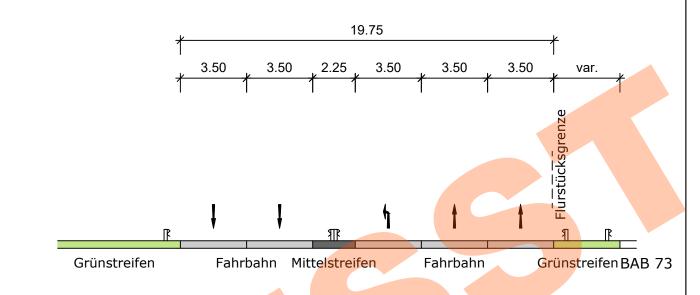

### Planung

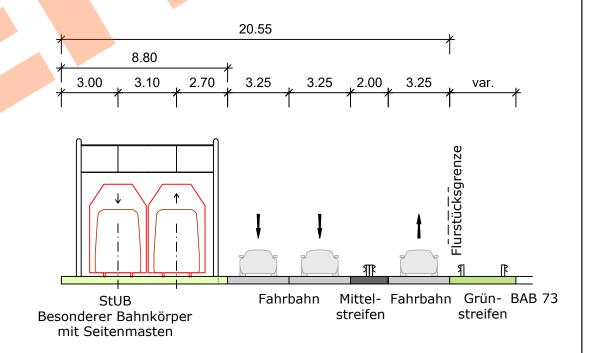

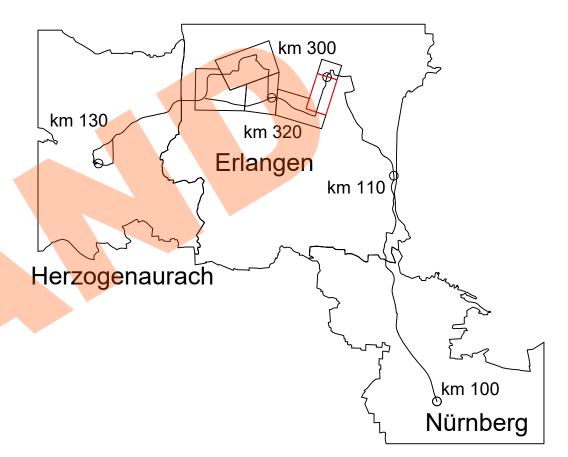

·			
Nr.	Art der Änderung	Datum	Name

# **Machbarkeitsstudie**



Anlage / Blatt-Nr.: 4 / Bl-Nr. 3 Maßstab: 1:200 Koordinater system GK 4 im DHHN

Verkehrsanlagenplanung Bücherioa he Damm

Systemquerschnitt Besta d-Planung: Münchener Straße 014\_-2X00S-SB T-2\_20--001 Index: 01





Datum Name 22.06.2023 Sojkic 22.06.2023 Wannek gezeichnet:

Erstellt durch: OBERMEYER Infrastruktur Burgschmietstr. 2-4 90419 Nürnberg E-Mail: nuernberg@obermeyer-group.com Telefon: 0911/39909-0

Plannummer: Auftragnehmer:

Plotdatum: 23.06.2023 M:\25632\3-CAD\02-Vorplanung\00-Straßenbahn\NT-125-Büchenbacher-Damm\14 QUE\LY\014 -2X00S-SBT-2-QUE-001- ohne -01-11-VVEP.dwg

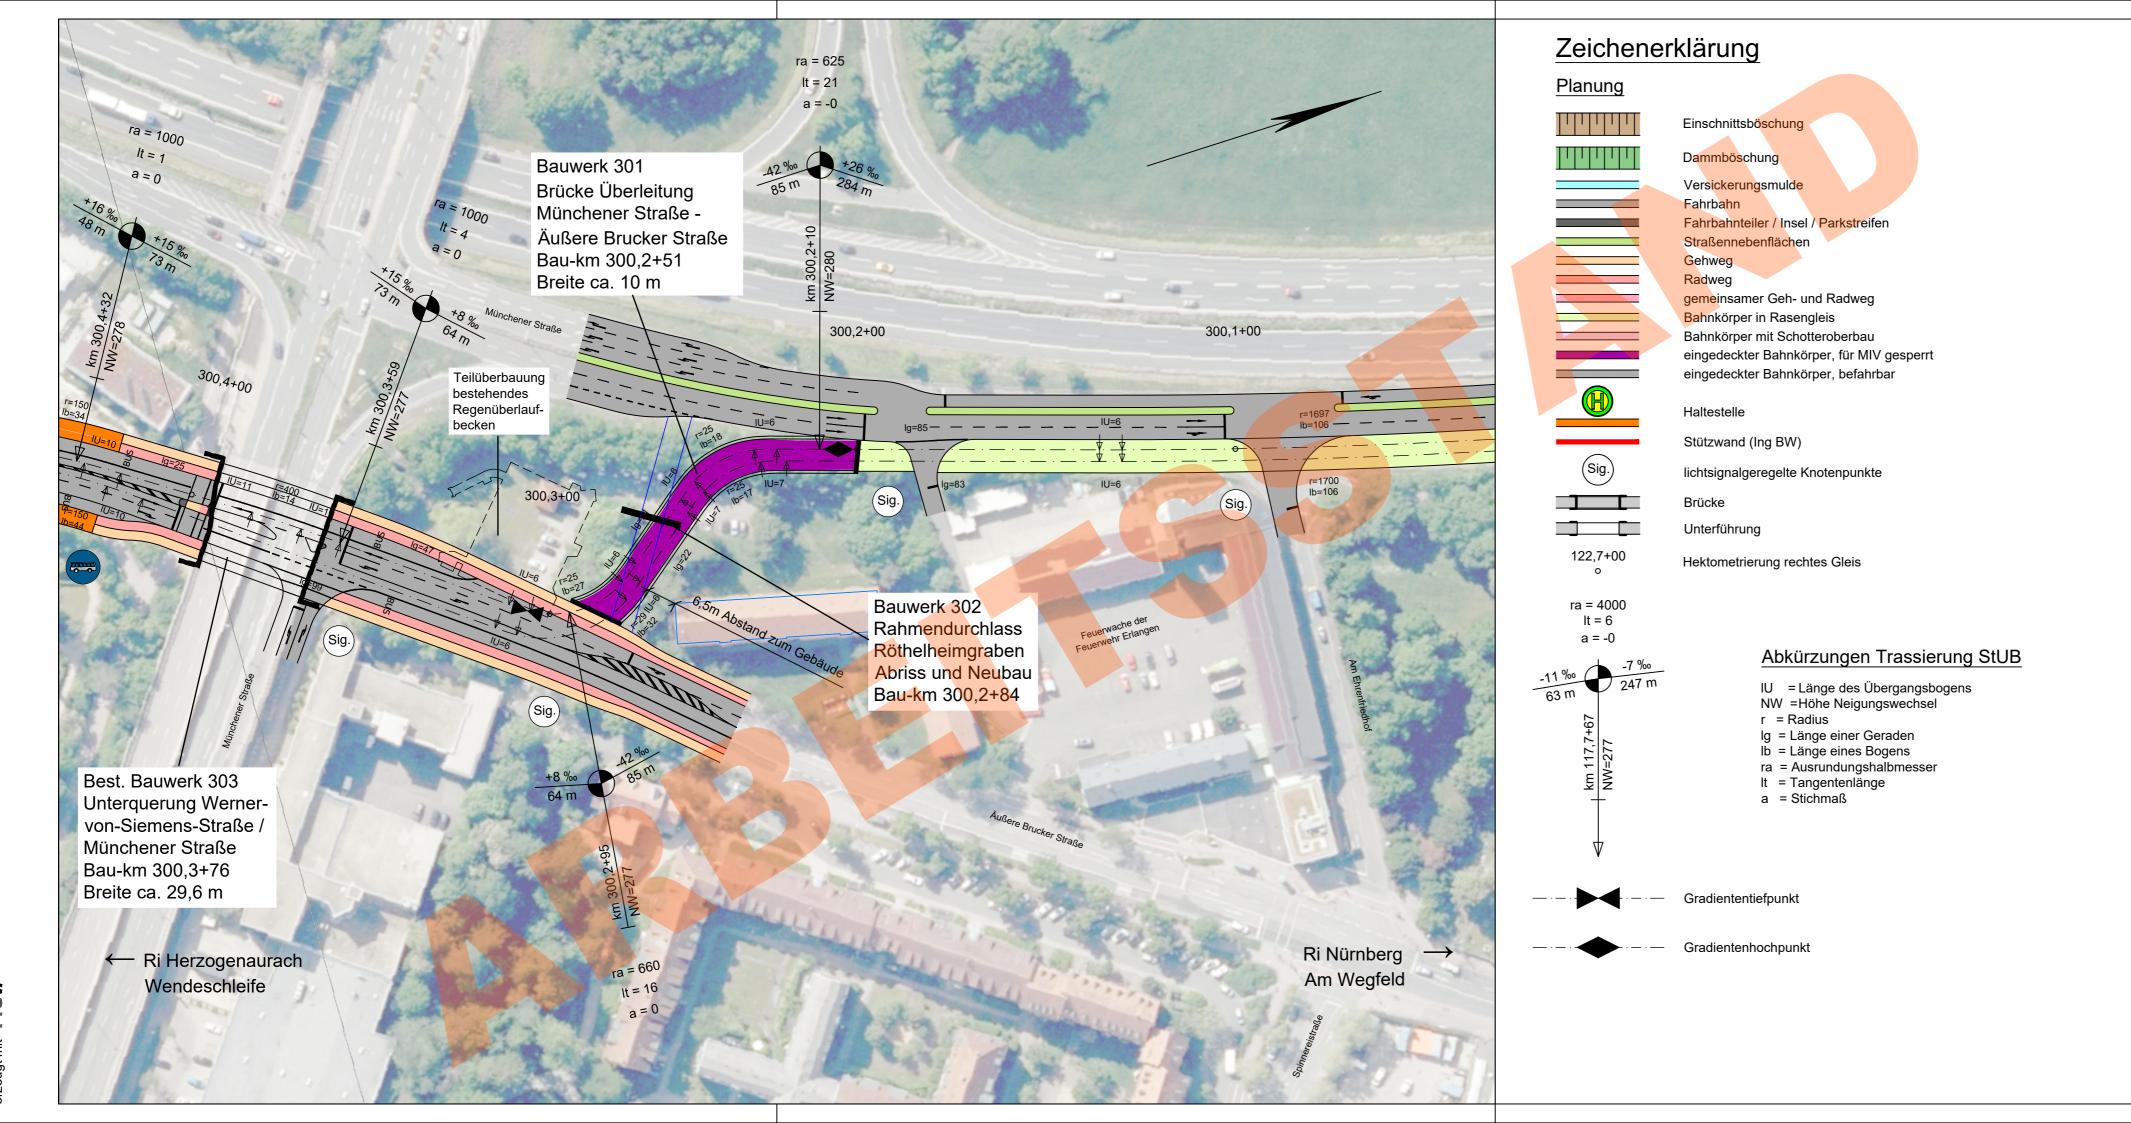

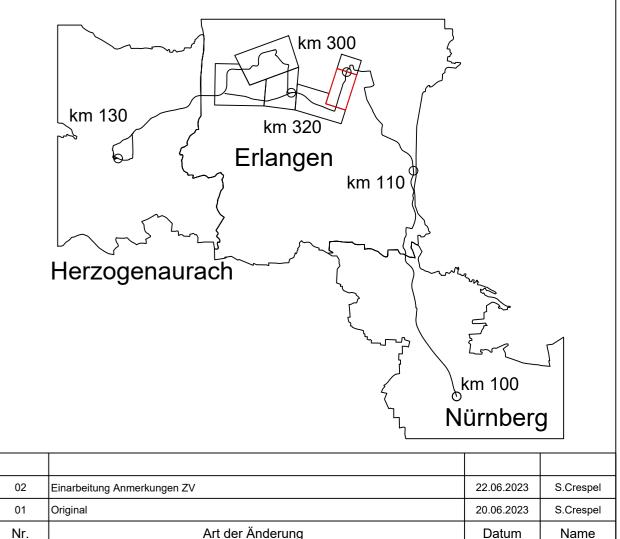

# Machbarkeitsstudie



Erstellt durch:

OBERMEYER
Infrastruktur

Burgschmietstr. 2-4 90419 Nürnberg
E-Mail: nuemberg@obermeyer-group.com
Telefon: 0911/39909-0


Datum Name


bearbeitet: 22.06.2023 S. Crespel

gezeichnet: 22.06.2023 Wannek

geprüft:

tadt-Umland-Bahn | OBERMEYER

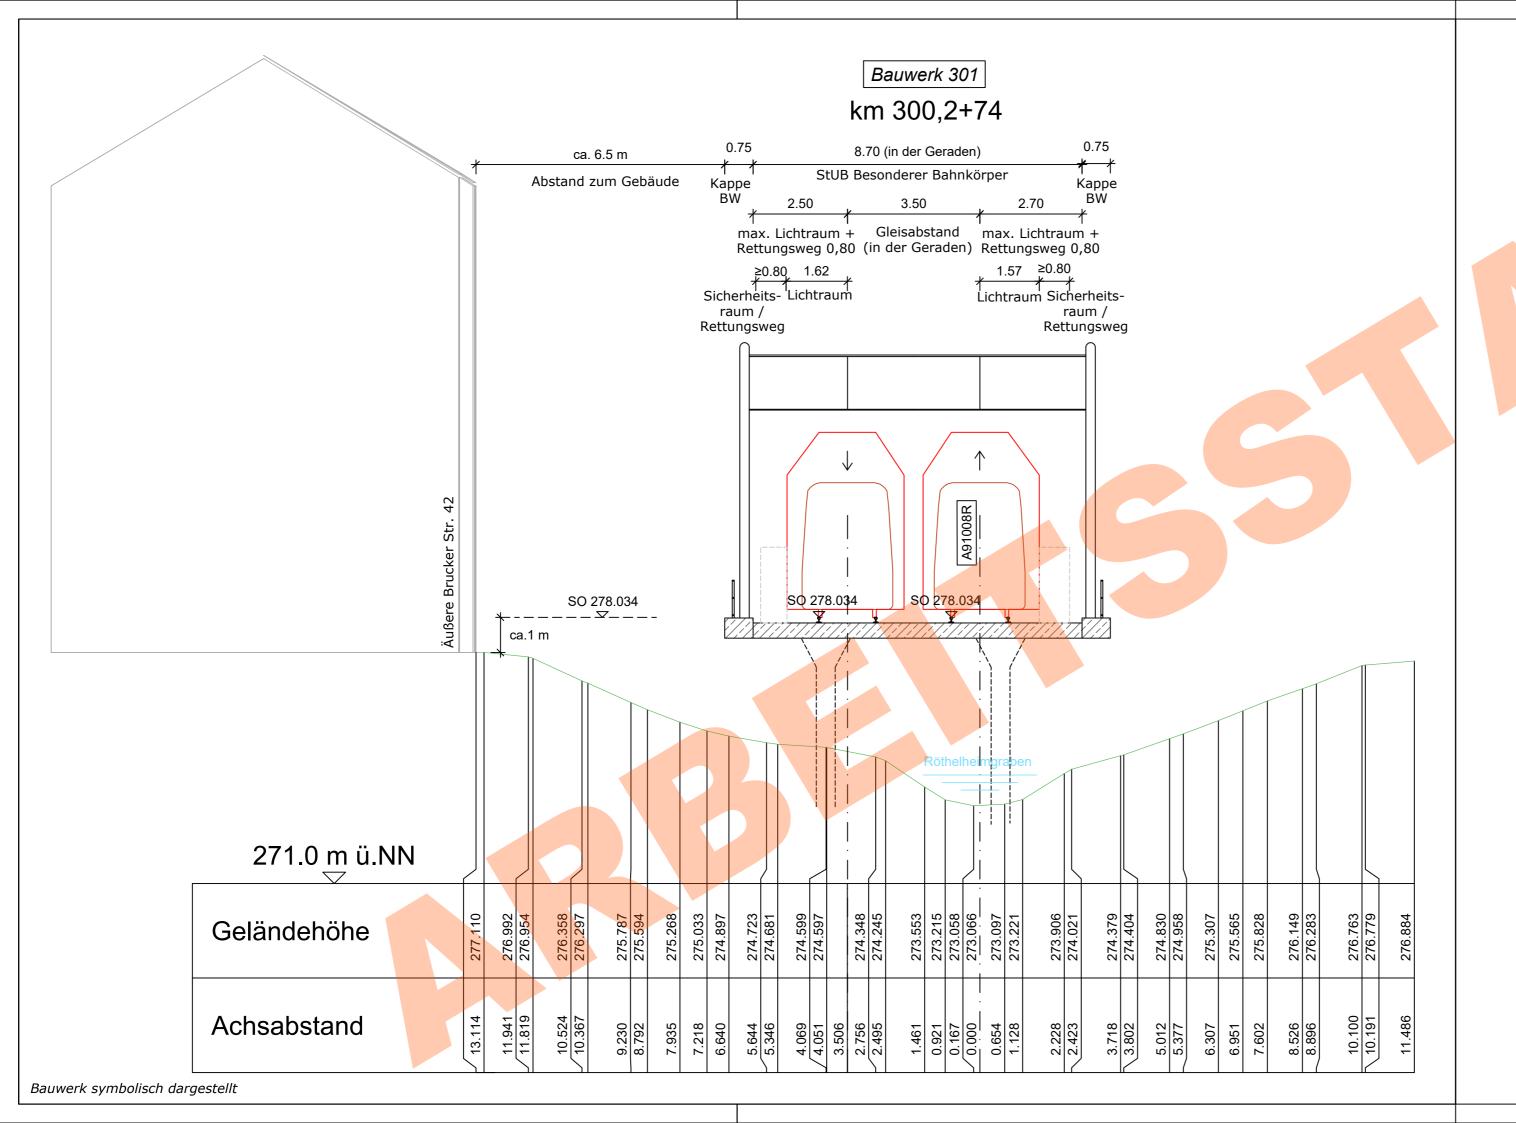

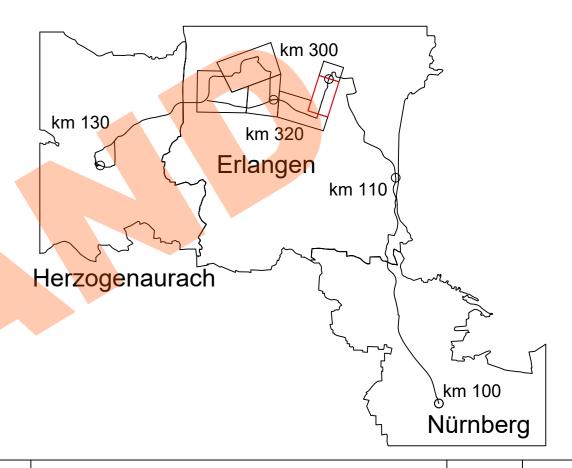

Einarbeitung Anmerkungen ZV	22.06.2023	Sojkic
Original	15.06.2023	Sojkic
Art der Änderung	Datum	Name
	Original	Original 15.06.2023

# **Machbarkeitsstudie**





Anlage / Blatt-Nr.: 4 / Bl-Nr. 1

Maßstab: 1 : 100 Koordinater system GK 4 im DHHN

Verkehrsanlagenplanung Bücherioache Damm? Querschnitt Überleitung Münch ner Straßen Außere Brucker Straße

014\_-2A92E-SE T-2 40\_-001 Index: 02 Plannummer:

Ingenieurgemeinschaft



Dorsch Gruppe GRE

Erstellt durch: OBERMEYER Infrastruktur Burgschmietstr. 2-4 90419 Nürnberg E-Mail: nuernberg@obermeyer-group.com Telefon: 0911/39909-0

Auftragnehmer:

	Datum	Name
bearbeitet:	22.06.2023	Sojkic
gezeichnet:	22.06.2023	Wannek
geprüft:		

 $Plotdatum: 22.06.2023 \ M:\ 125632\ - CAD\ 02-Vorplanung\ 00-Straßenbahn\ NT-125-B \ chenbacher-Damm\ 14\_QUE\ LY\ 014\_-2A92E-SBT-2-QUE-001\_-ohne\_-02-11-VVEP.dwg$ 


# Systemquerschnitt Bestand-Planung Q3 LP2: Unterquerung Werner-von-Siemens-Straße

### Bestand




Quelle:Infra3D


### 300+384.514

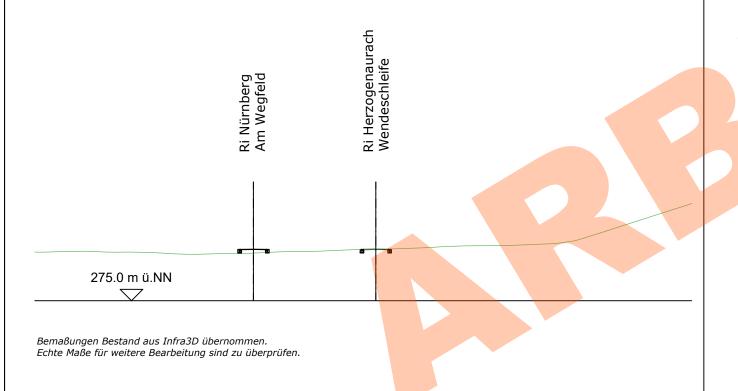


### Bestand

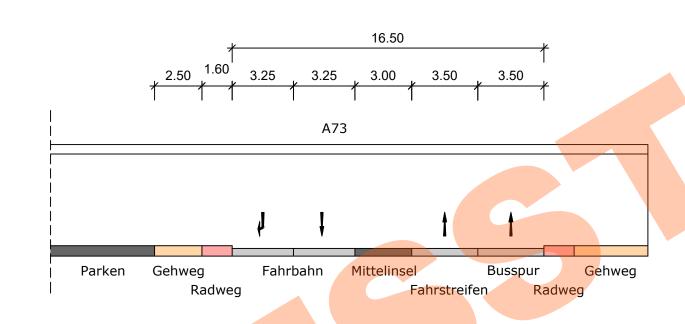

### Planung

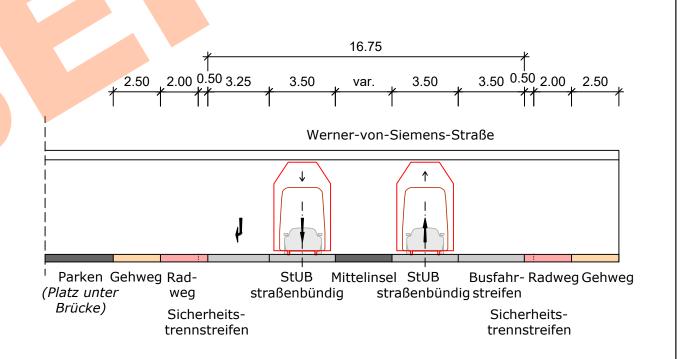

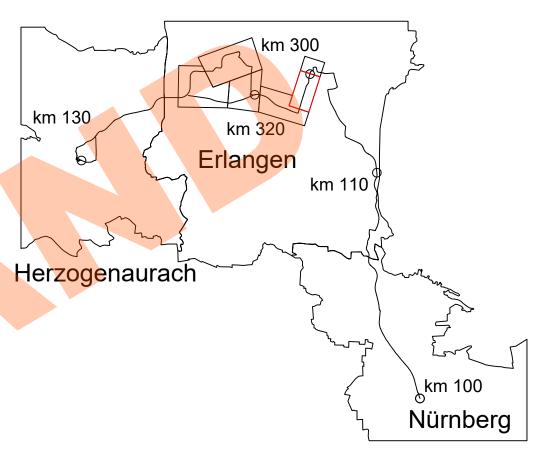

02	Einarbeitung Anmerkungen ZV	26.06.2023	Sojkic
01	Original	22.06.2023	Sojkic
Nr.	Art der Änderung	Datum	Name

# Machbarkeitsstudie

Auftraggeber:



Anlage / Blatt-Nr.: 4 / Bl-Nr. 4

Maßstab: 1:200 Koordinater system GK 4 im DHHN

Verkehrsanlagenplanung

Bücherioa he Dammo Systemquerschnitt Bestand-Planung. Interquerung Werner-von-Siemens-Straße

014\_-2X00S-SB T-2 26--002 Plannummer: Index: 02

Auftragnehmer:

# Indenieurgemeinschaft



Erstellt durch: OBERMEYER Infrastruktur Burgschmietstr. 2-4 90419 Nürnberg E-Mail: nuernberg@obermeyer-group.com Telefon: 0911/39909-0


	Datum	Name
bearbeitet:	26.06.2023	Sojkic
gezeichnet:	26.06.2023	Wannek
geprüft:		





# Tisch 2:

Paul-Gossen-Straße – Schleife Hafen

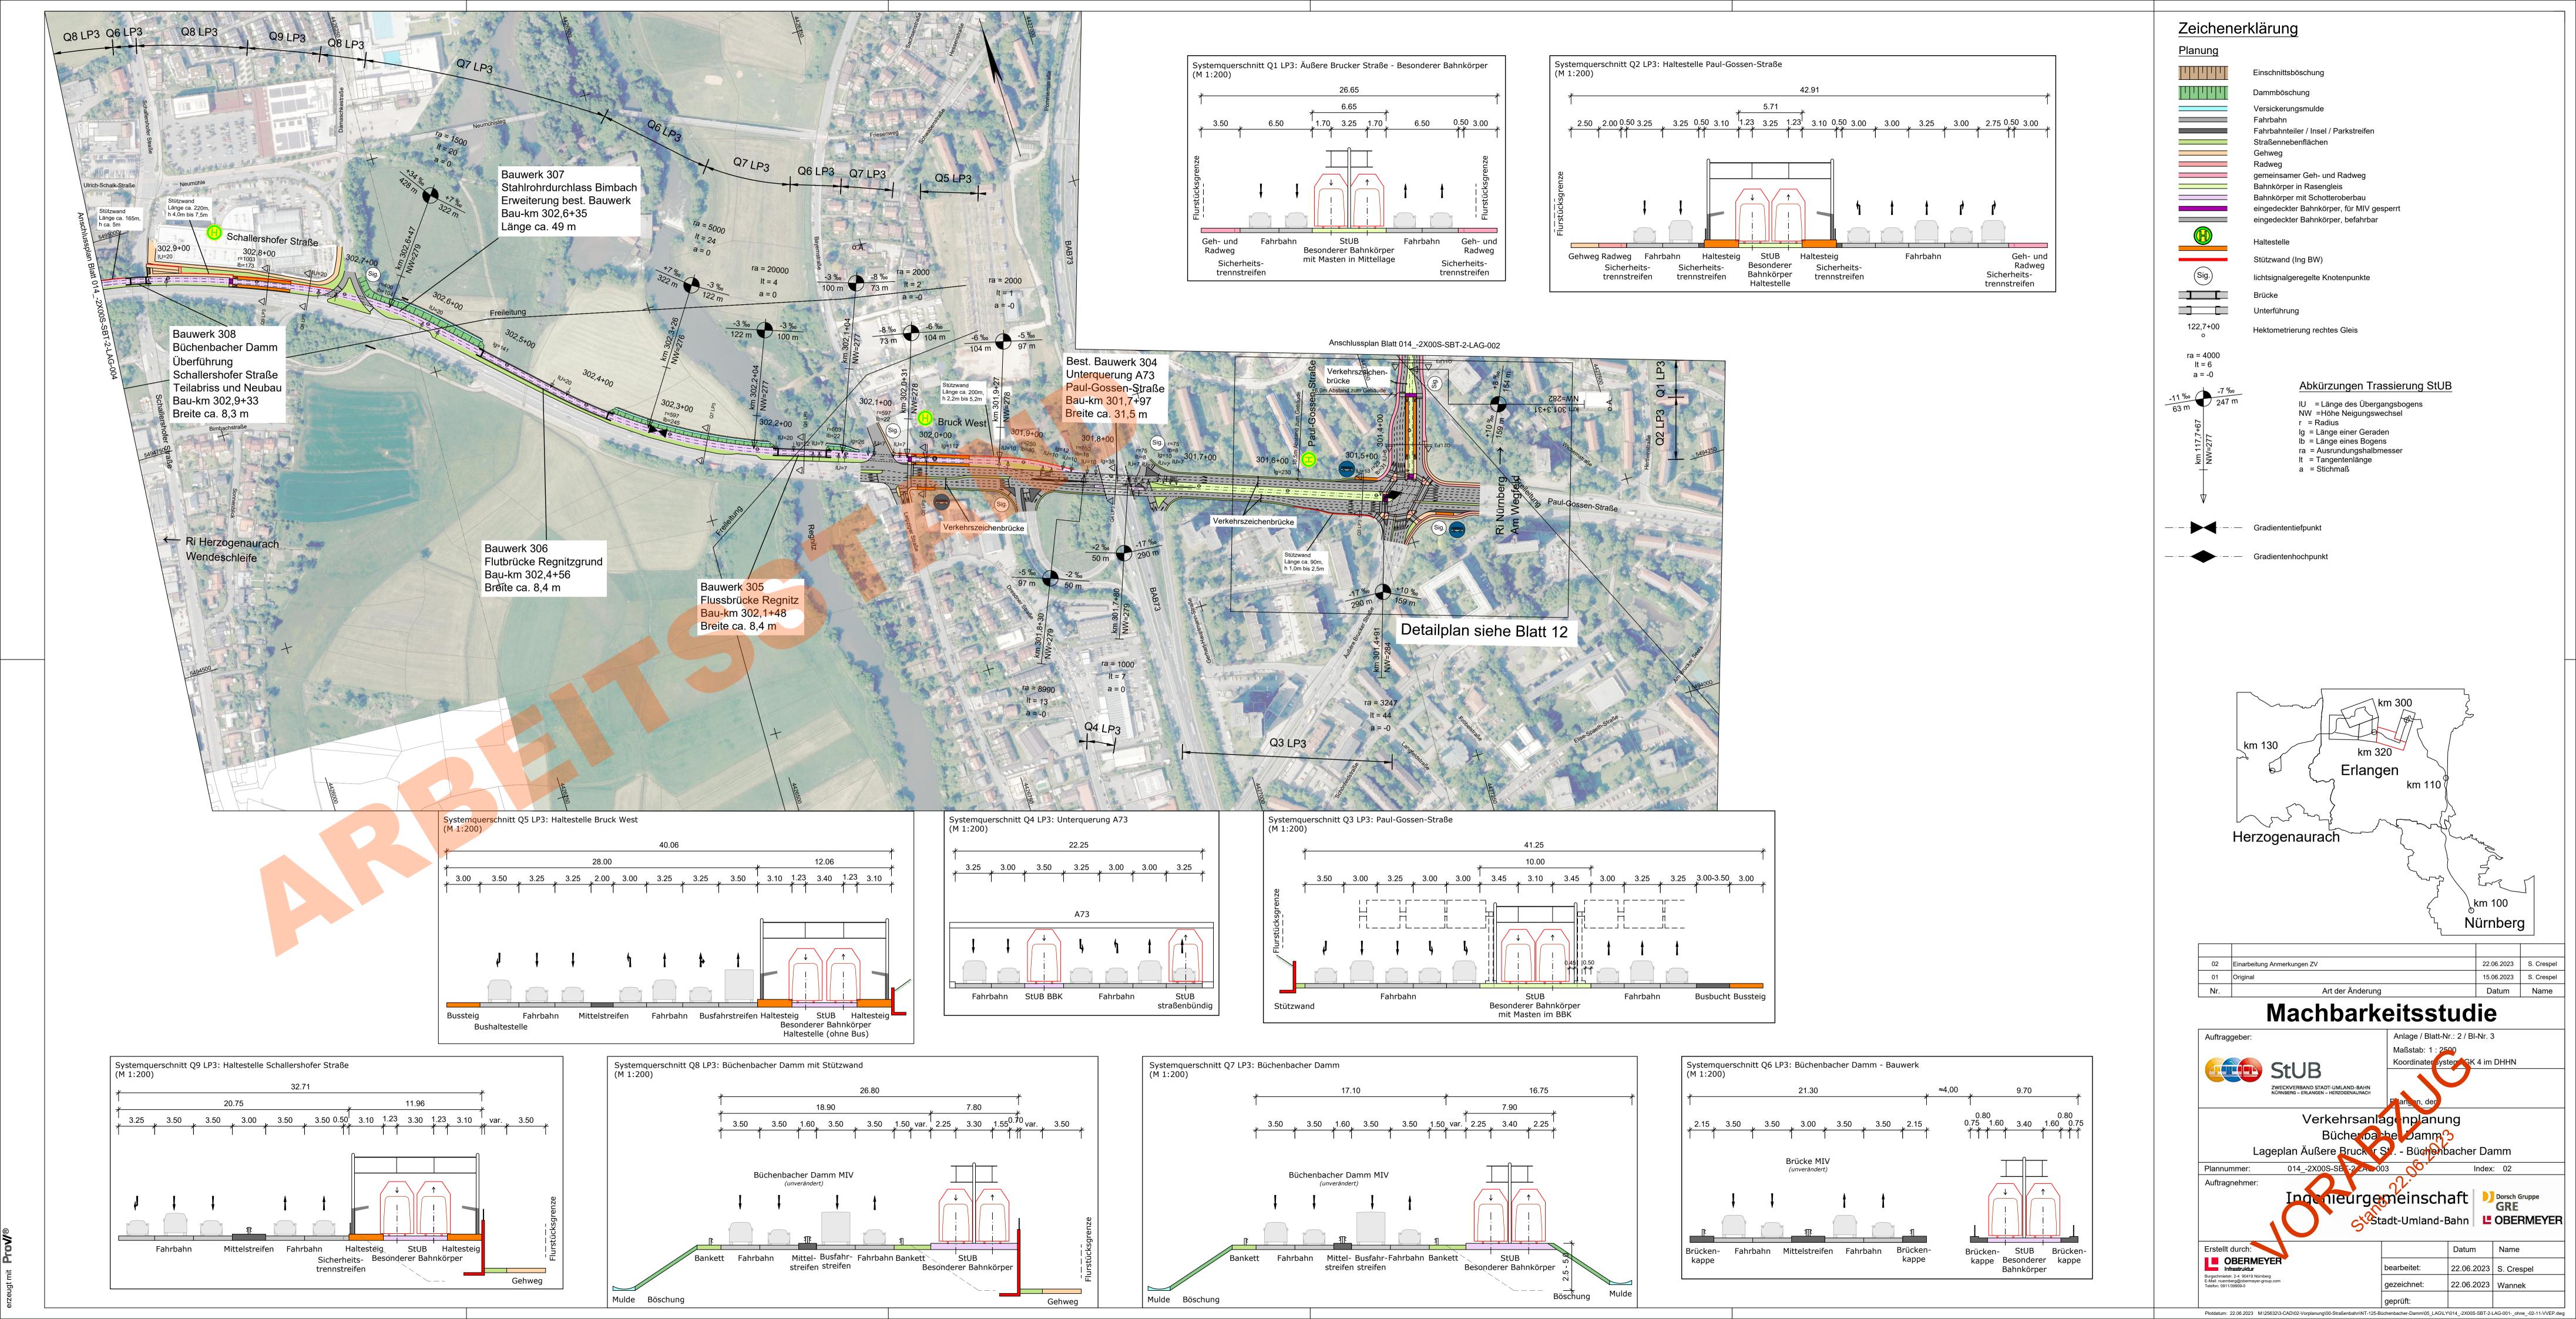


# Systemquerschnitt Bestand-Planung Q2 LP3: Haltestelle Paul-Gossen-Straße

### Bestand




Quelle: Infra3D


301+415.816

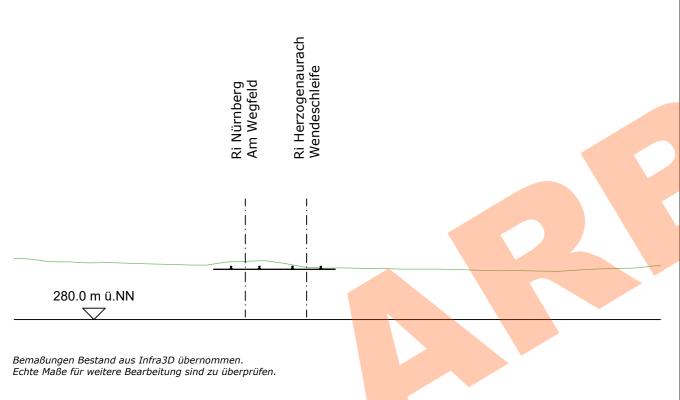


### Bestand

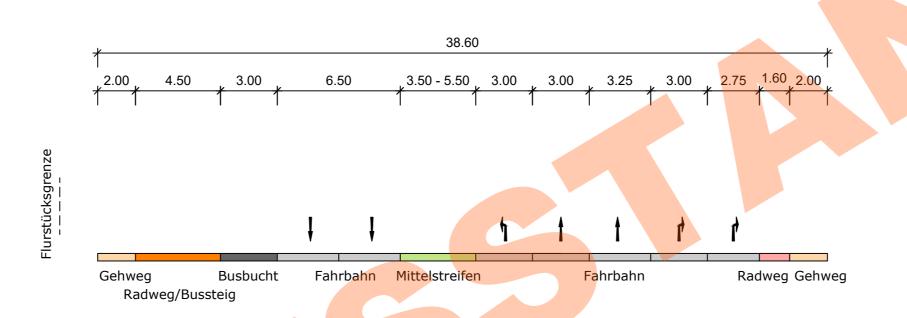

### Planung

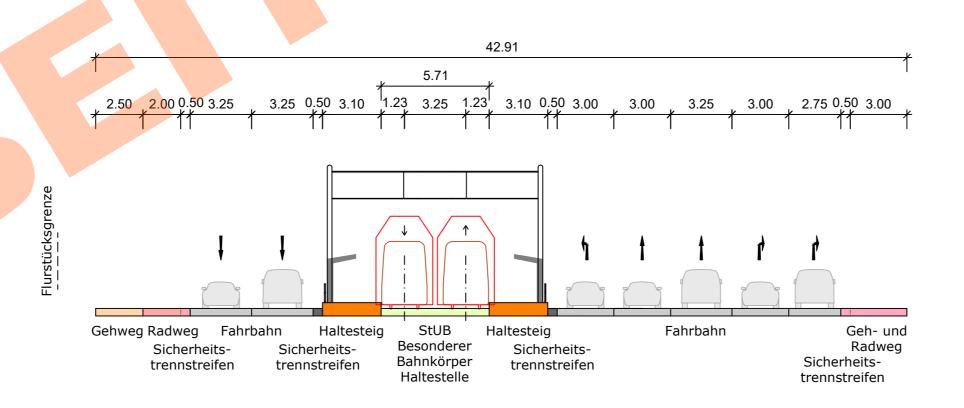

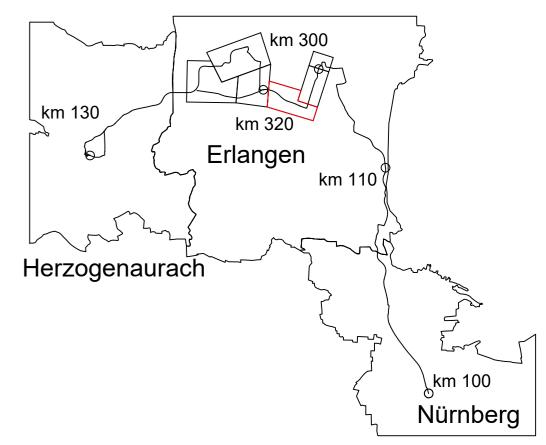

2	Einarbeitung Anmerkungen ZV	26.06.2023	Sojkic
1	Original	22.06.2023	Sojkic
r.	Art der Änderung	Datum	Name

# Machbarkeitsstudie



Anlage / Blatt-Nr.: 4 / Bl-Nr. 5 Maßstab: 1:200

Verkehrsanlagenplanung Büchernog he Damm?

Systemquerschnitt Bestand-Platung Haltestelle Paul-Gossen-Straße

014\_-2X00S-SBT-2\_2CT-003 Index: 02 Plannummer: Auftragnehmer:

Indenieurgemeinschaft



Erstellt durch: OBERMEYER Infrastruktur Burgschmietstr. 2-4 90419 Nürnberg E-Mail: nuernberg@obermeyer-group.cd Telefon: 0911/39909-0

Datum Name bearbeitet 26.06.2023 Sojkic 26.06.2023 Wannek gezeichnet:

Plotdatum: 26.06.2023 M:\25632\3-CAD\02-Vorplanung\00-Straßenbahn\NT-125-Büchenbacher-Damm\14 QUE\LY\014 -2X00S-SBT-2-QUE-001- ohne -01-11-VVEP.dwg


# Systemquerschnitt Bestand-Planung Q3 LP3: Paul-Gossen-Str.

### Bestand




Quelle: Infra3D


### 301+515.550

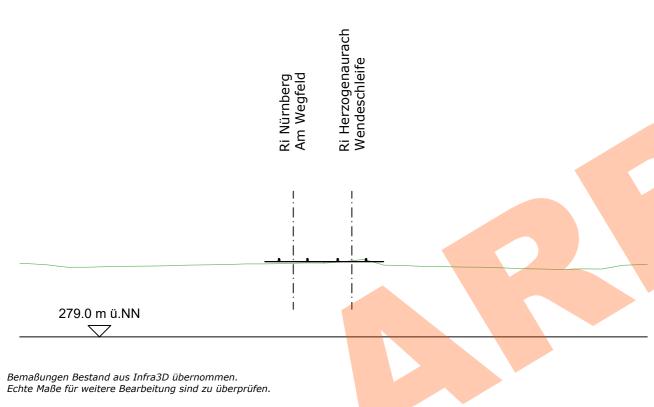


### Bestand

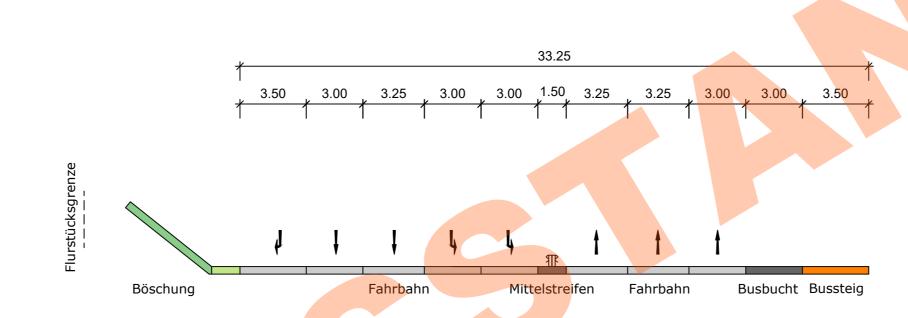

### Planung

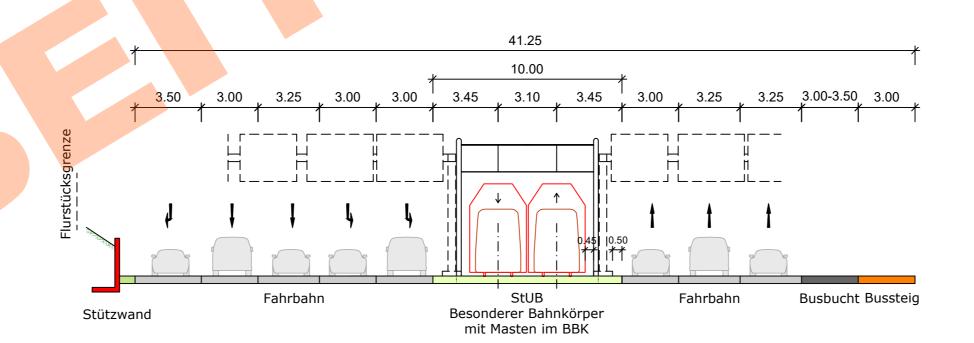

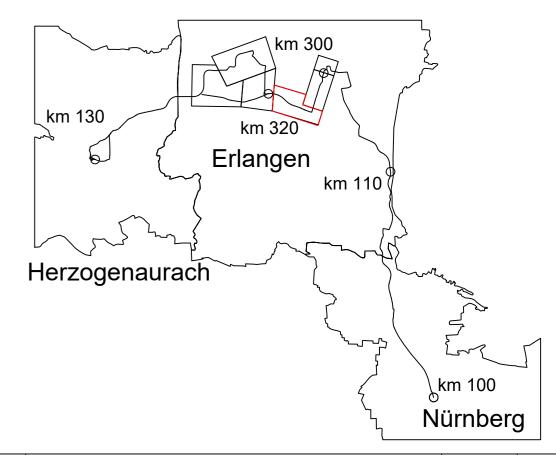

Nr.	Art der Änderung	Datum	Name

# Machbarkeitsstudie



Anlage / Blatt-Nr.: 4 / Bl-Nr. 6 Maßstab: 1:200

Verkehrsanlagenplanung Büchernoache Damm

Systemquerschnitt Bestant-Planung: Raul-Gossen-Straße

014\_-2X00S-SBT-2\_4CT-004 Index: 01 Plannummer:

Auftragnehmer:

# Indenieurgemeinschaft



Erstellt durch: OBERMEYER Infrastruktur Burgschmietstr. 2-4 90419 Nürnberg E-Mail: nuernberg@obermeyer-group.co Telefon: 0911/39909-0

Datum bearbeitet 22.06.2023 Sojkic 22.06.2023 Wannek gezeichnet:

Plotdatum: 23.06.2023 M:\25632\3-CAD\02-Vorplanung\00-Straßenbahn\NT-125-Büchenbacher-Damm\14 QUE\LY\014 -2X00S-SBT-2-QUE-001- ohne -01-11-VVEP.dwg


# Systemquerschnitt Bestand-Planung Q4 LP3: Unterquerung A73

### Bestand





Quelle:Infra3D

### Bestand

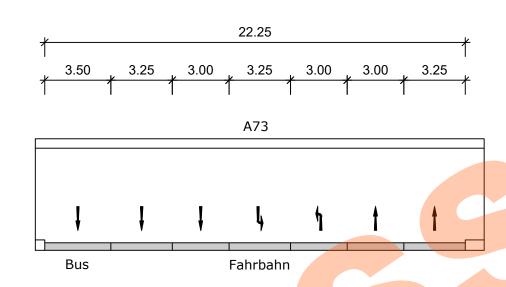


## Planung

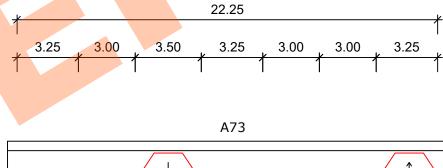

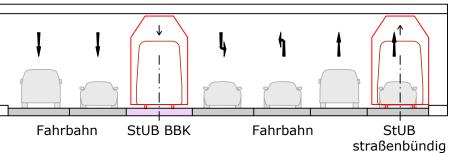

Bemaßungen Bestand aus Infra3D übernommen. Echte Maße für weitere Bearbeitung sind zu überprüfen.

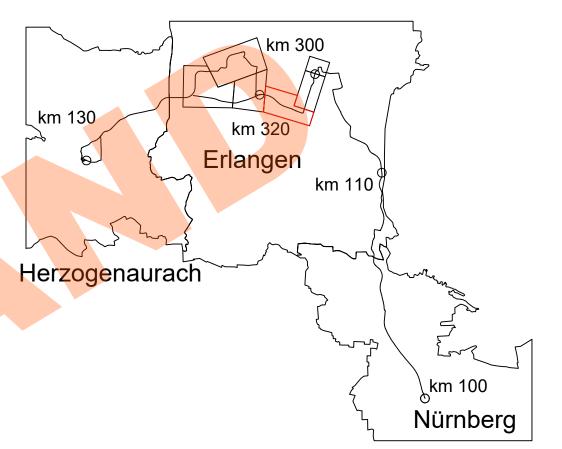

02	Einarbeitung Anmerkungen ZV	26.06.2023	Sojkic
01	Original	22.06.2023	Sojkic
Nr.	Art der Änderung	Datum	Name

# **Machbarkeitsstudie**

Auftraggeber:



Anlage / Blatt-Nr.: 4 / Bl-Nr. 7

Maßstab: 1:200 Koordinater system SK 4 im DHHN

Verkehrsanlagenplanung Bücherioa he Damm

Systemquerschnitt Bestand-Planung: Anterquerung A73

014\_-2X00S-SB \(\frac{1}{2}\) 40\(\frac{1}{2}\)005 Index: 02 Plannummer:

Auftragnehmer:


# Indenieurgemeinschaft




Erstellt durch: OBERMEYER Infrastruktur Burgschmietstr. 2-4 90419 Nürnberg E-Mail: nuernberg@obermeyer-group.com Telefon: 0911/39909-0

Datum 26.06.2023 Sojkic 26.06.2023 Wannek gezeichnet:

Plotdatum: 26.06.2023 M:\25632\3-CAD\02-Vorplanung\00-Straßenbahn\NT-125-Büchenbacher-Damm\14 QUE\LY\014 -2X00S-SBT-2-QUE-001- ohne -01-11-VVEP.dwg

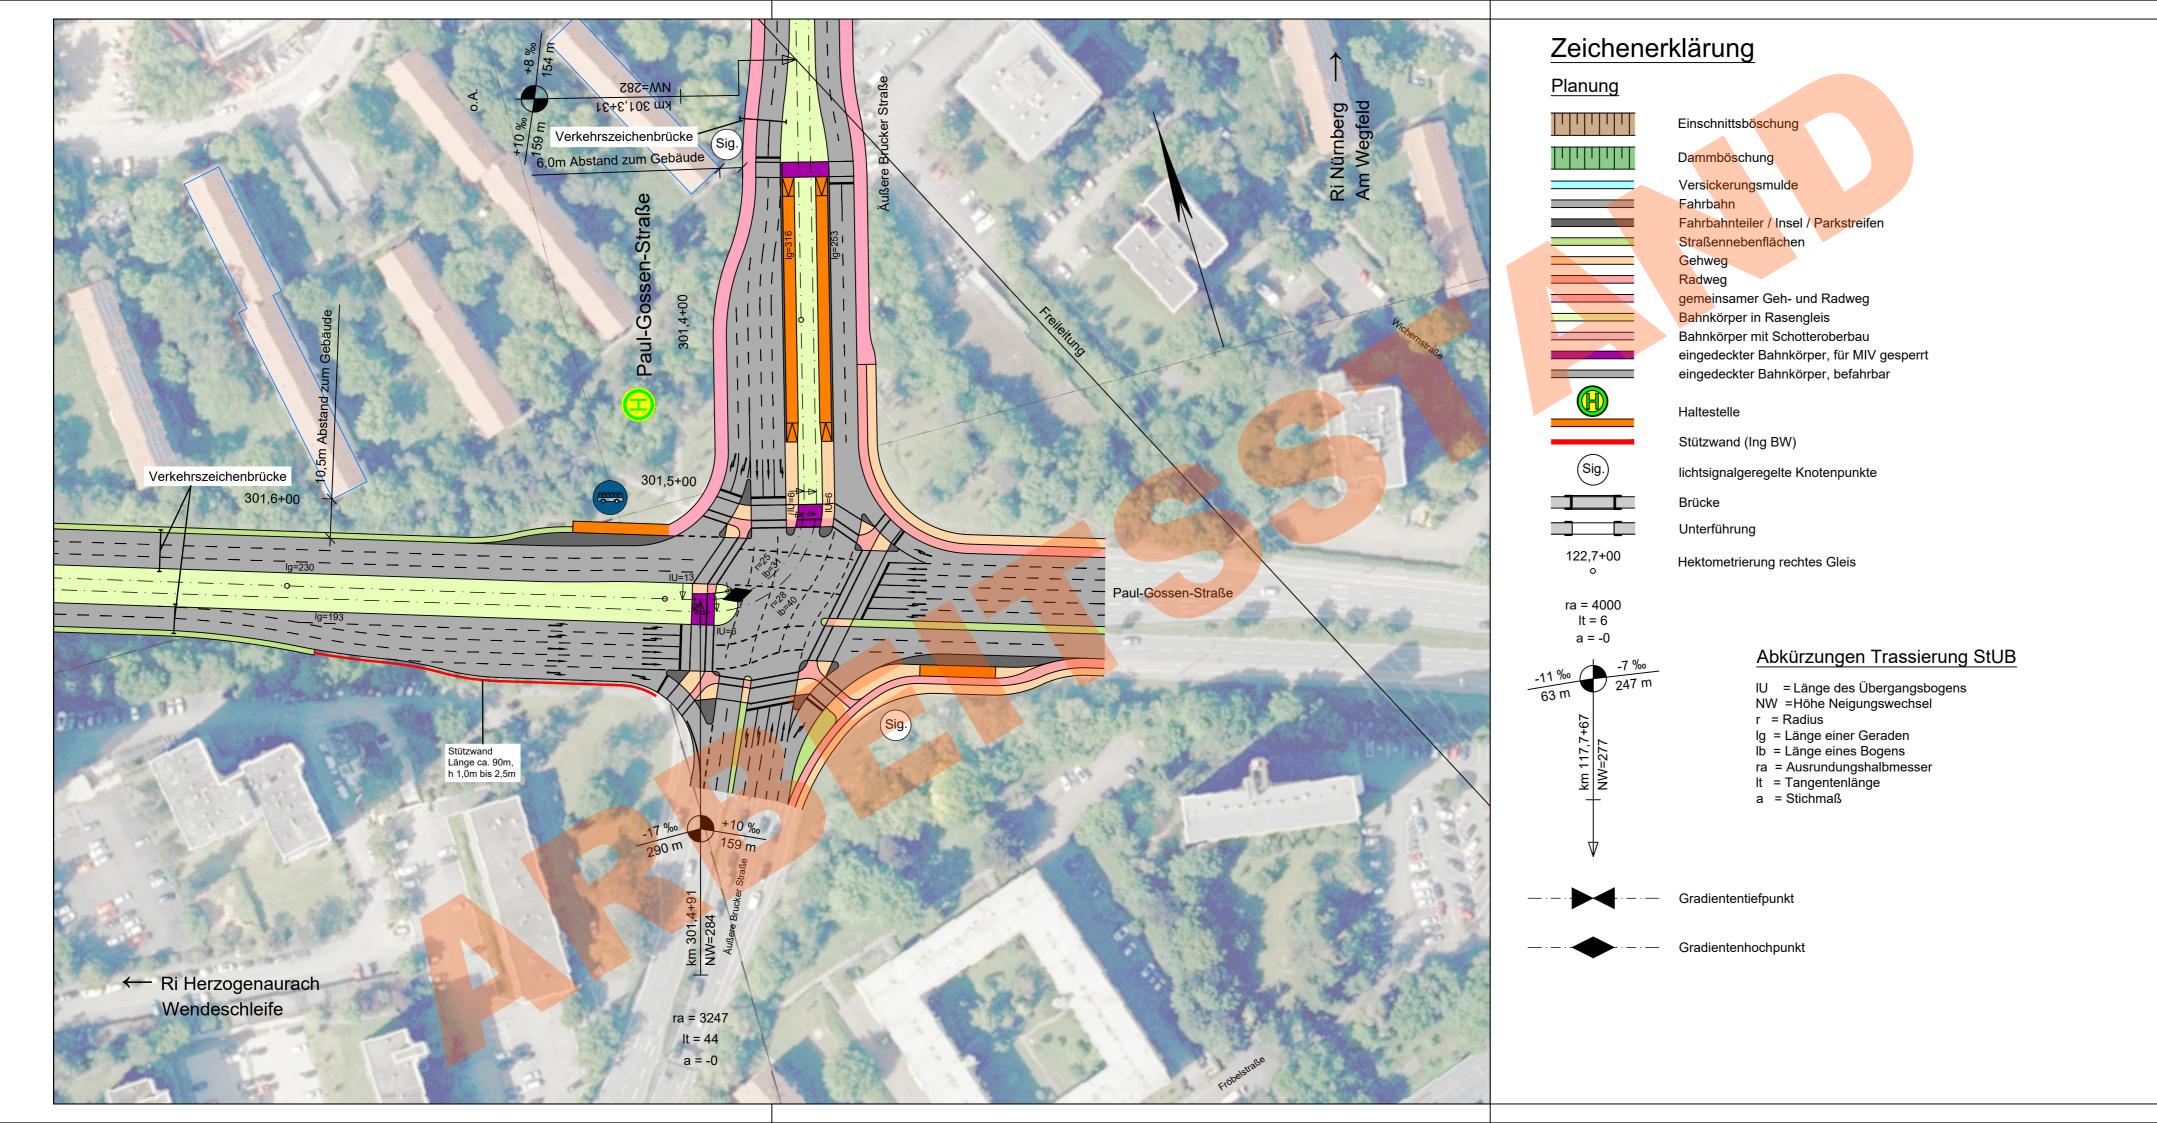

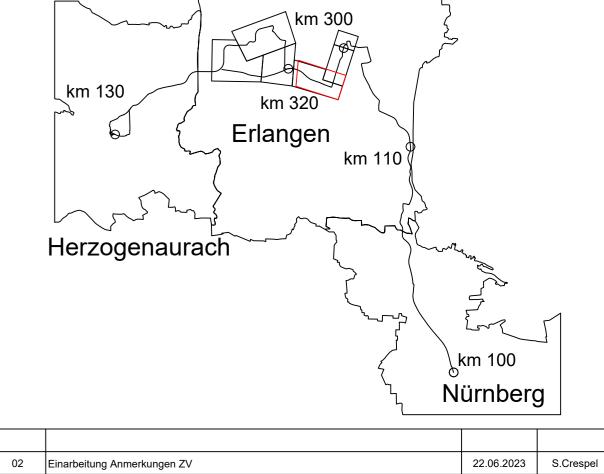

### 01 Original 20.06.2023 S.Crespel Art der Änderung Datum





Nr.

Maßstab: 1 Koordinater system GK 4 im DHHN

Verkehrsanlagenplanung Bücher bache Damm

Lageplan Bereich Knoten Äußert Brucker Straße - Paul-Gossen-Straße

Plannummer: 014 -2A92E-SBT-2 ZAL 002 Auftragnehmer: Indenieurgemeinschaft Dorsch Gruppe





Erstellt durch: OBERMEYER Infrastruktur Burgschmietstr. 2-4 90419 Nürnberg E-Mail: nuernberg@obermeyer-group.cor Telefon: 0911/39909-0

Datum Name bearbeitet: 22.06.2023 S. Crespel 22.06.2023 Wannek gezeichnet:

Index: 02

Plotdatum: 22.06.2023 M:\25632\3-CAD\02-Vorplanung\00-Straßenbahn\NT-125-Büchenbacher-Damm\05 LAG\LY\014 -2A92E-SBT-2-LAG-001- ohne -02-11-VVEP.dwg

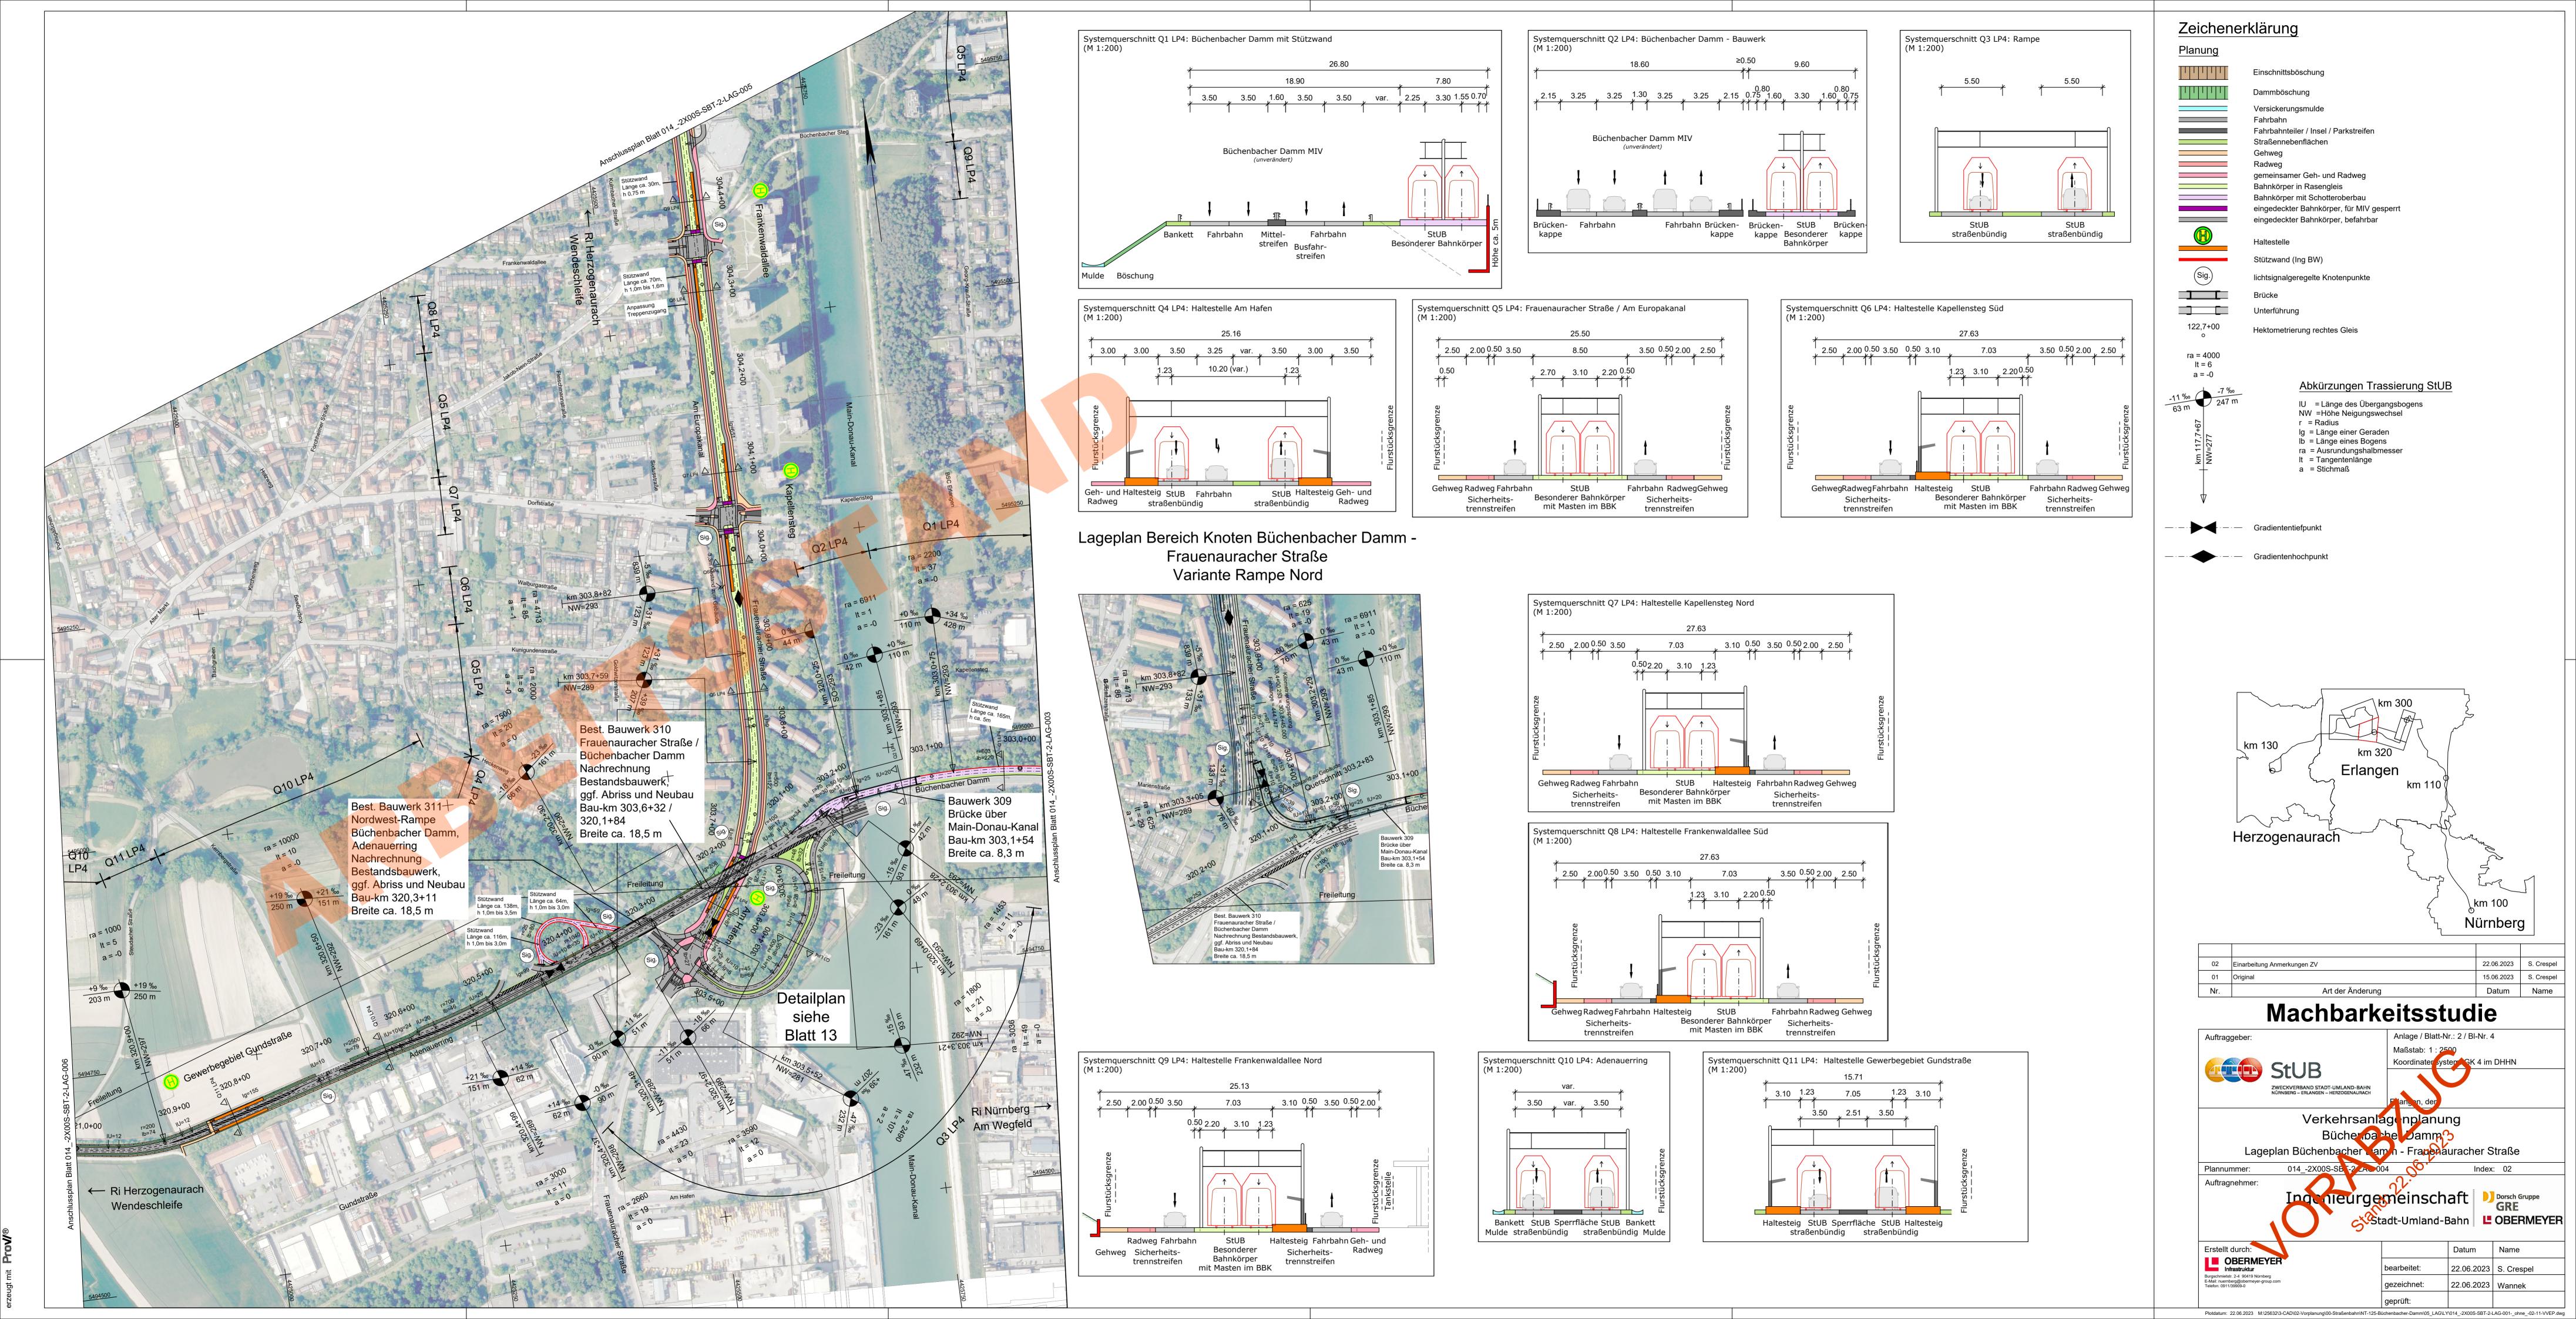


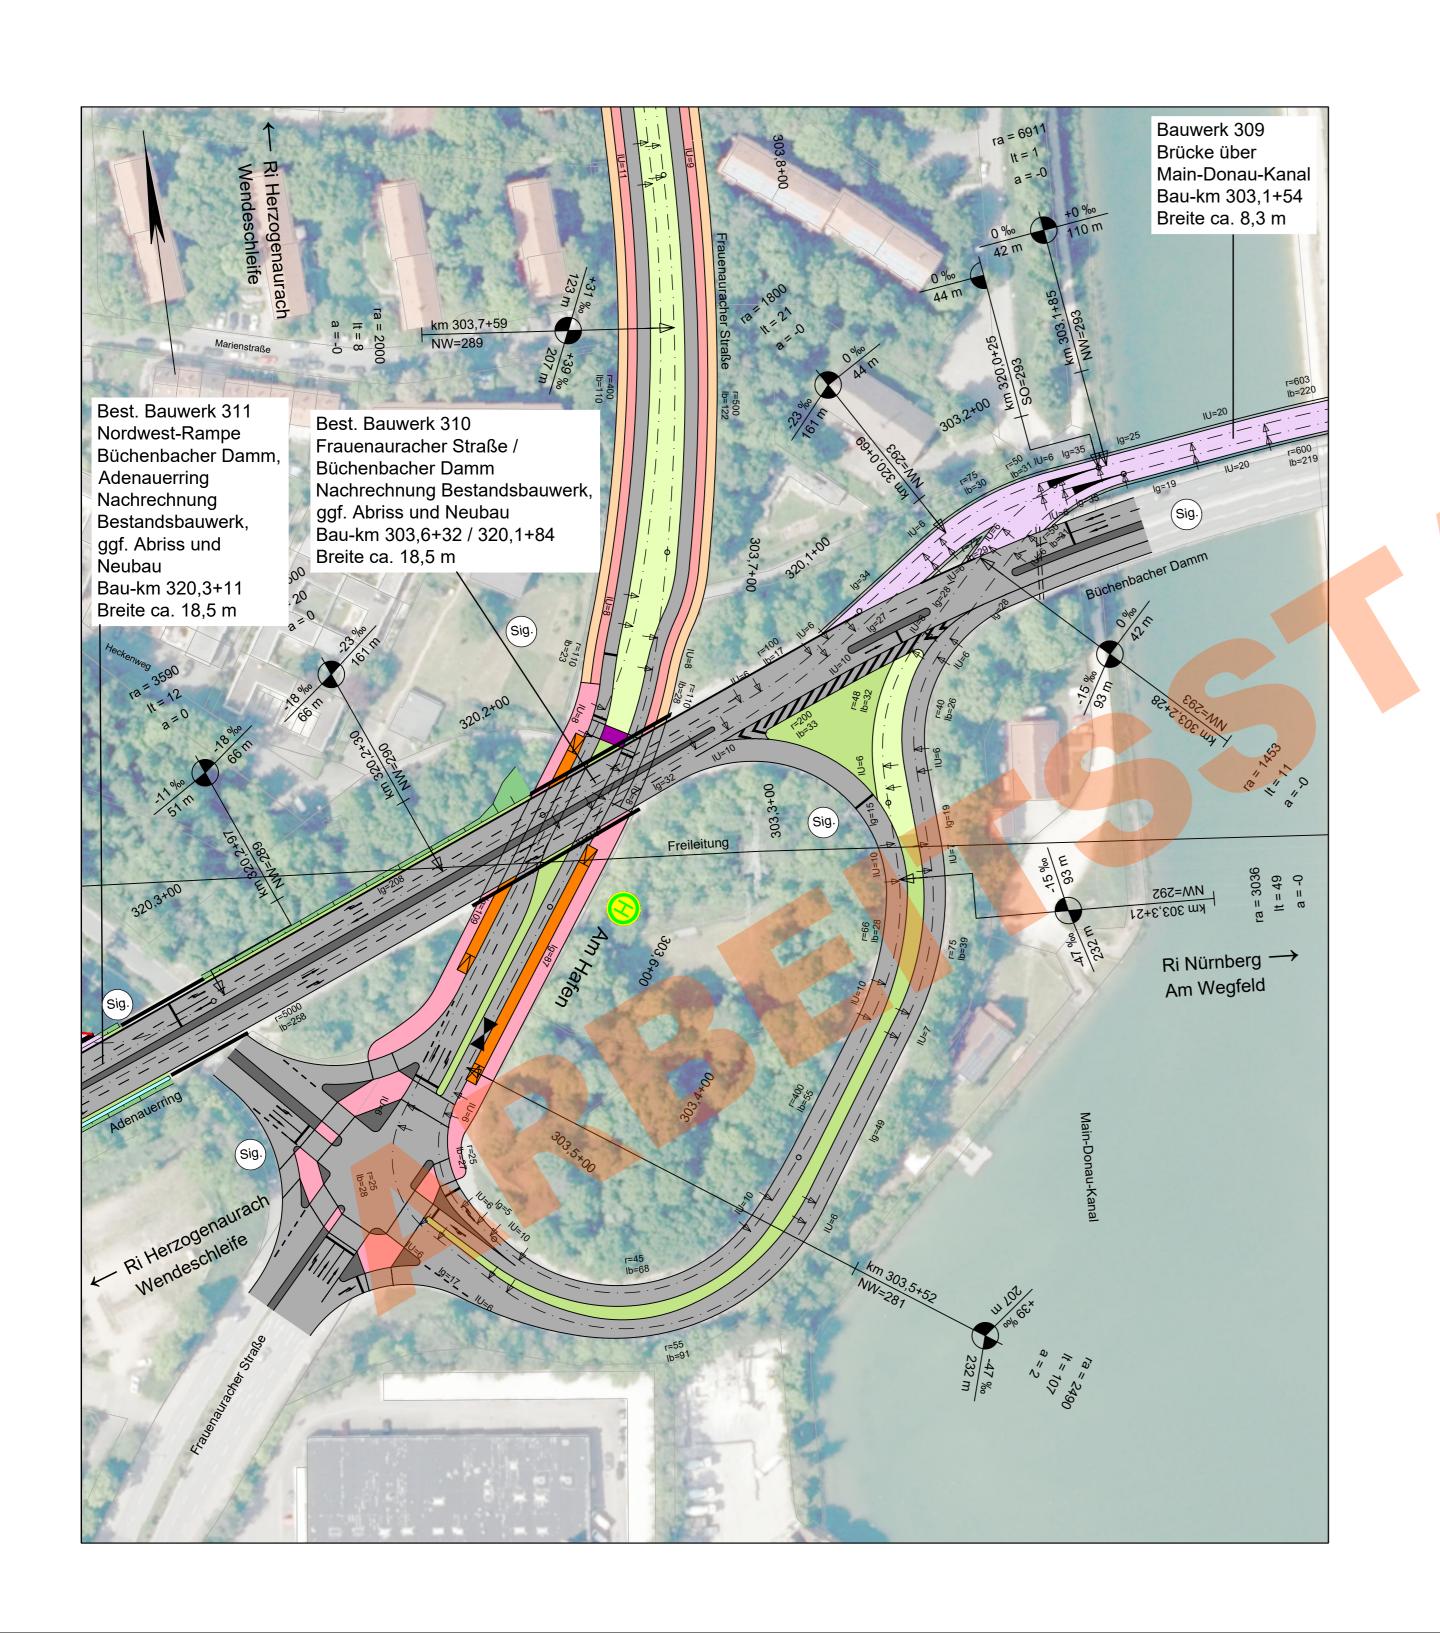



Gradiententiefpunkt

Gradientenhochpunkt

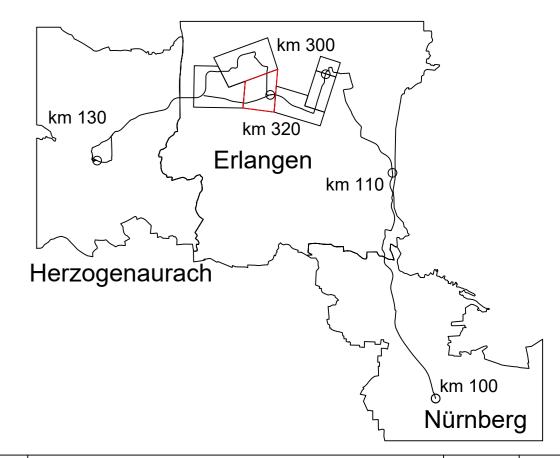

02	Einarbeitung Anmerkungen ZV	22.06.2023	S.Crespel
01	Original	20.06.2023	S.Crespel
Nr.	Art der Änderung	Datum	Name


# Machbarkeitsstudie




geprüft:  $Plot datum: 22.06.2023 \quad M: \c 125.02 \c 2.06.2023 \quad M:$ 

gezeichnet:

22.06.2023 Wannek

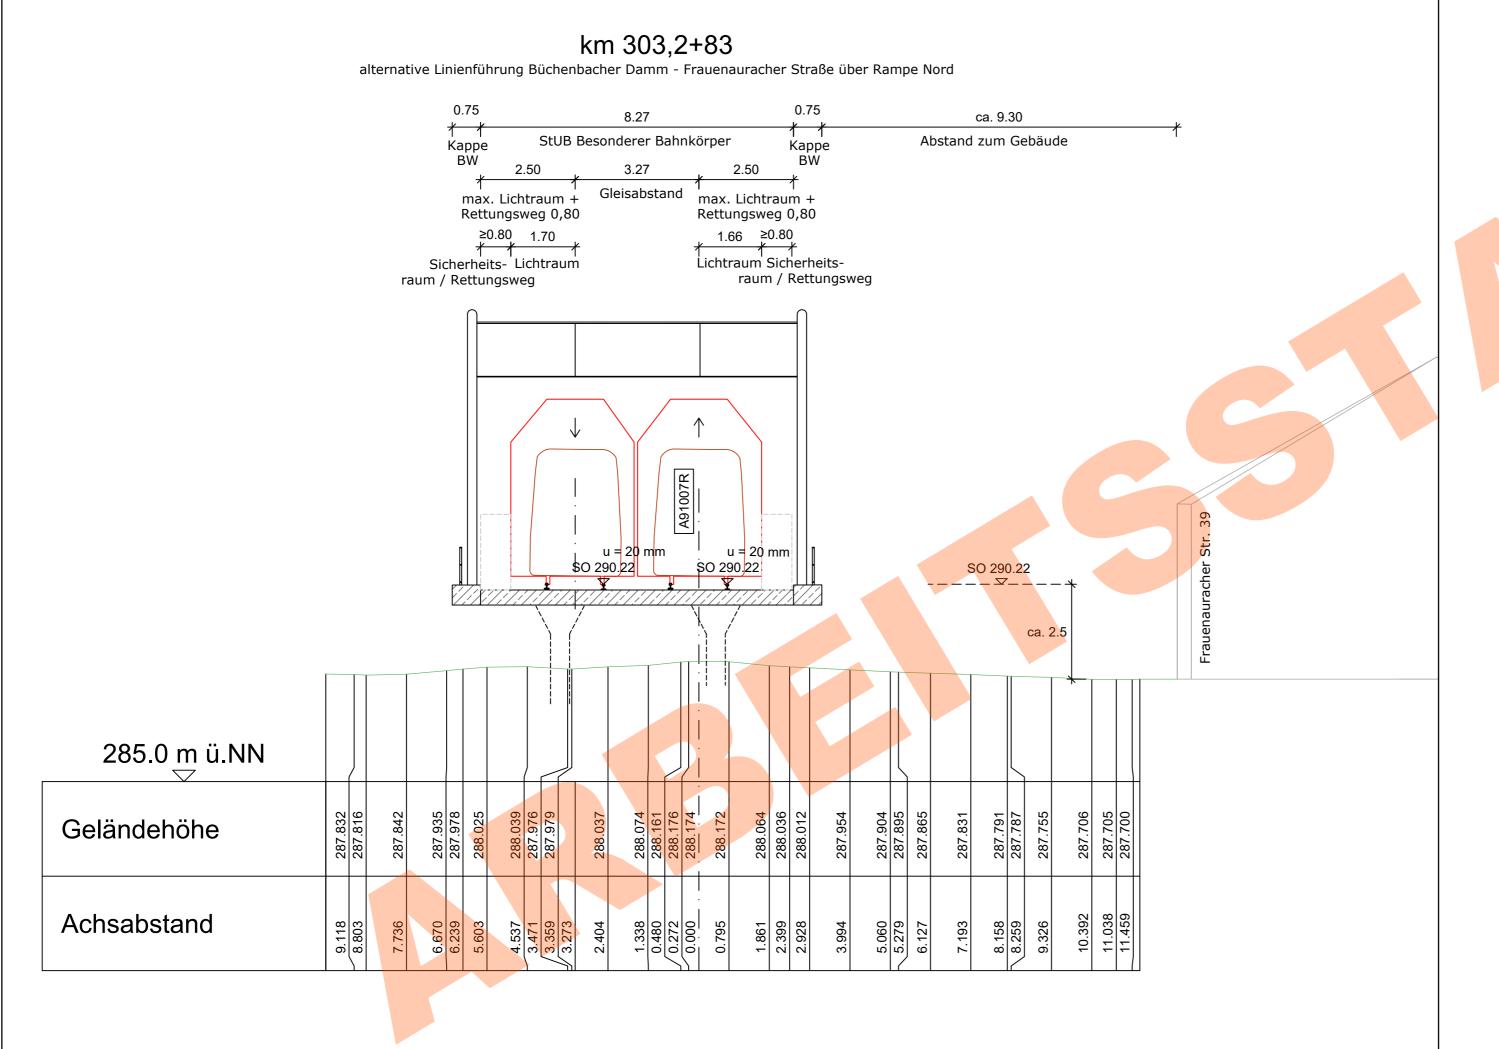

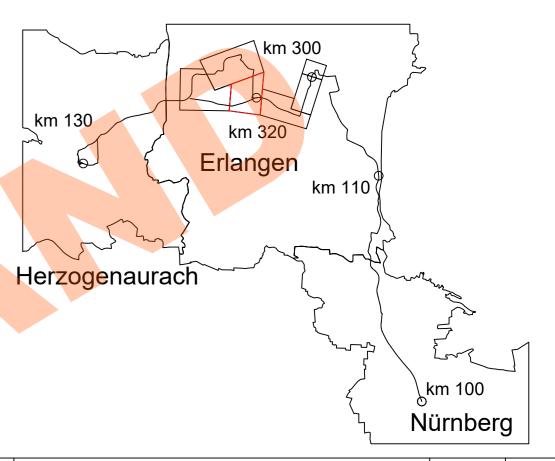

			ı
02	Einarbeitung Anmerkungen ZV	22.06.2023	Sojkic
01	Original	15.06.2023	Sojkic
Nr.	Art der Änderung	Datum	Name
Nr.	Art der Anderung	Datum	Name

# **Machbarkeitsstudie**



Anlage / Blatt-Nr.: 4 / Bl-Nr. 2 Maßstab: 1:100

Koordinater system GK 4 im DHHN

Verkehrsanlagenplanung Bücher barbe Damm

Querschnitt Büchenbacher Damm - Houerauracher Straße Variante Rampe Nord

014\_-2A95F-SB \-2 40\_-001 Index: 02 Plannummer:

Auftragnehmer:

Indenieurgemeinschaft



Erstellt durch: OBERMEYER Infrastruktur Burgschmietstr. 2-4 90419 Nümberg E-Mail: nuernberg@obermeyer-group.com Telefon: 0911/39909-0

	Datum	Name
bearbeitet:	22.06.2023	Sojkic
gezeichnet:	22.06.2023	Wannek
geprüft:		


Bauwerk symbolisch dargestellt






# Tisch 3:

Schleife Hafen – Odenwaldallee und Büchenbacher Spange

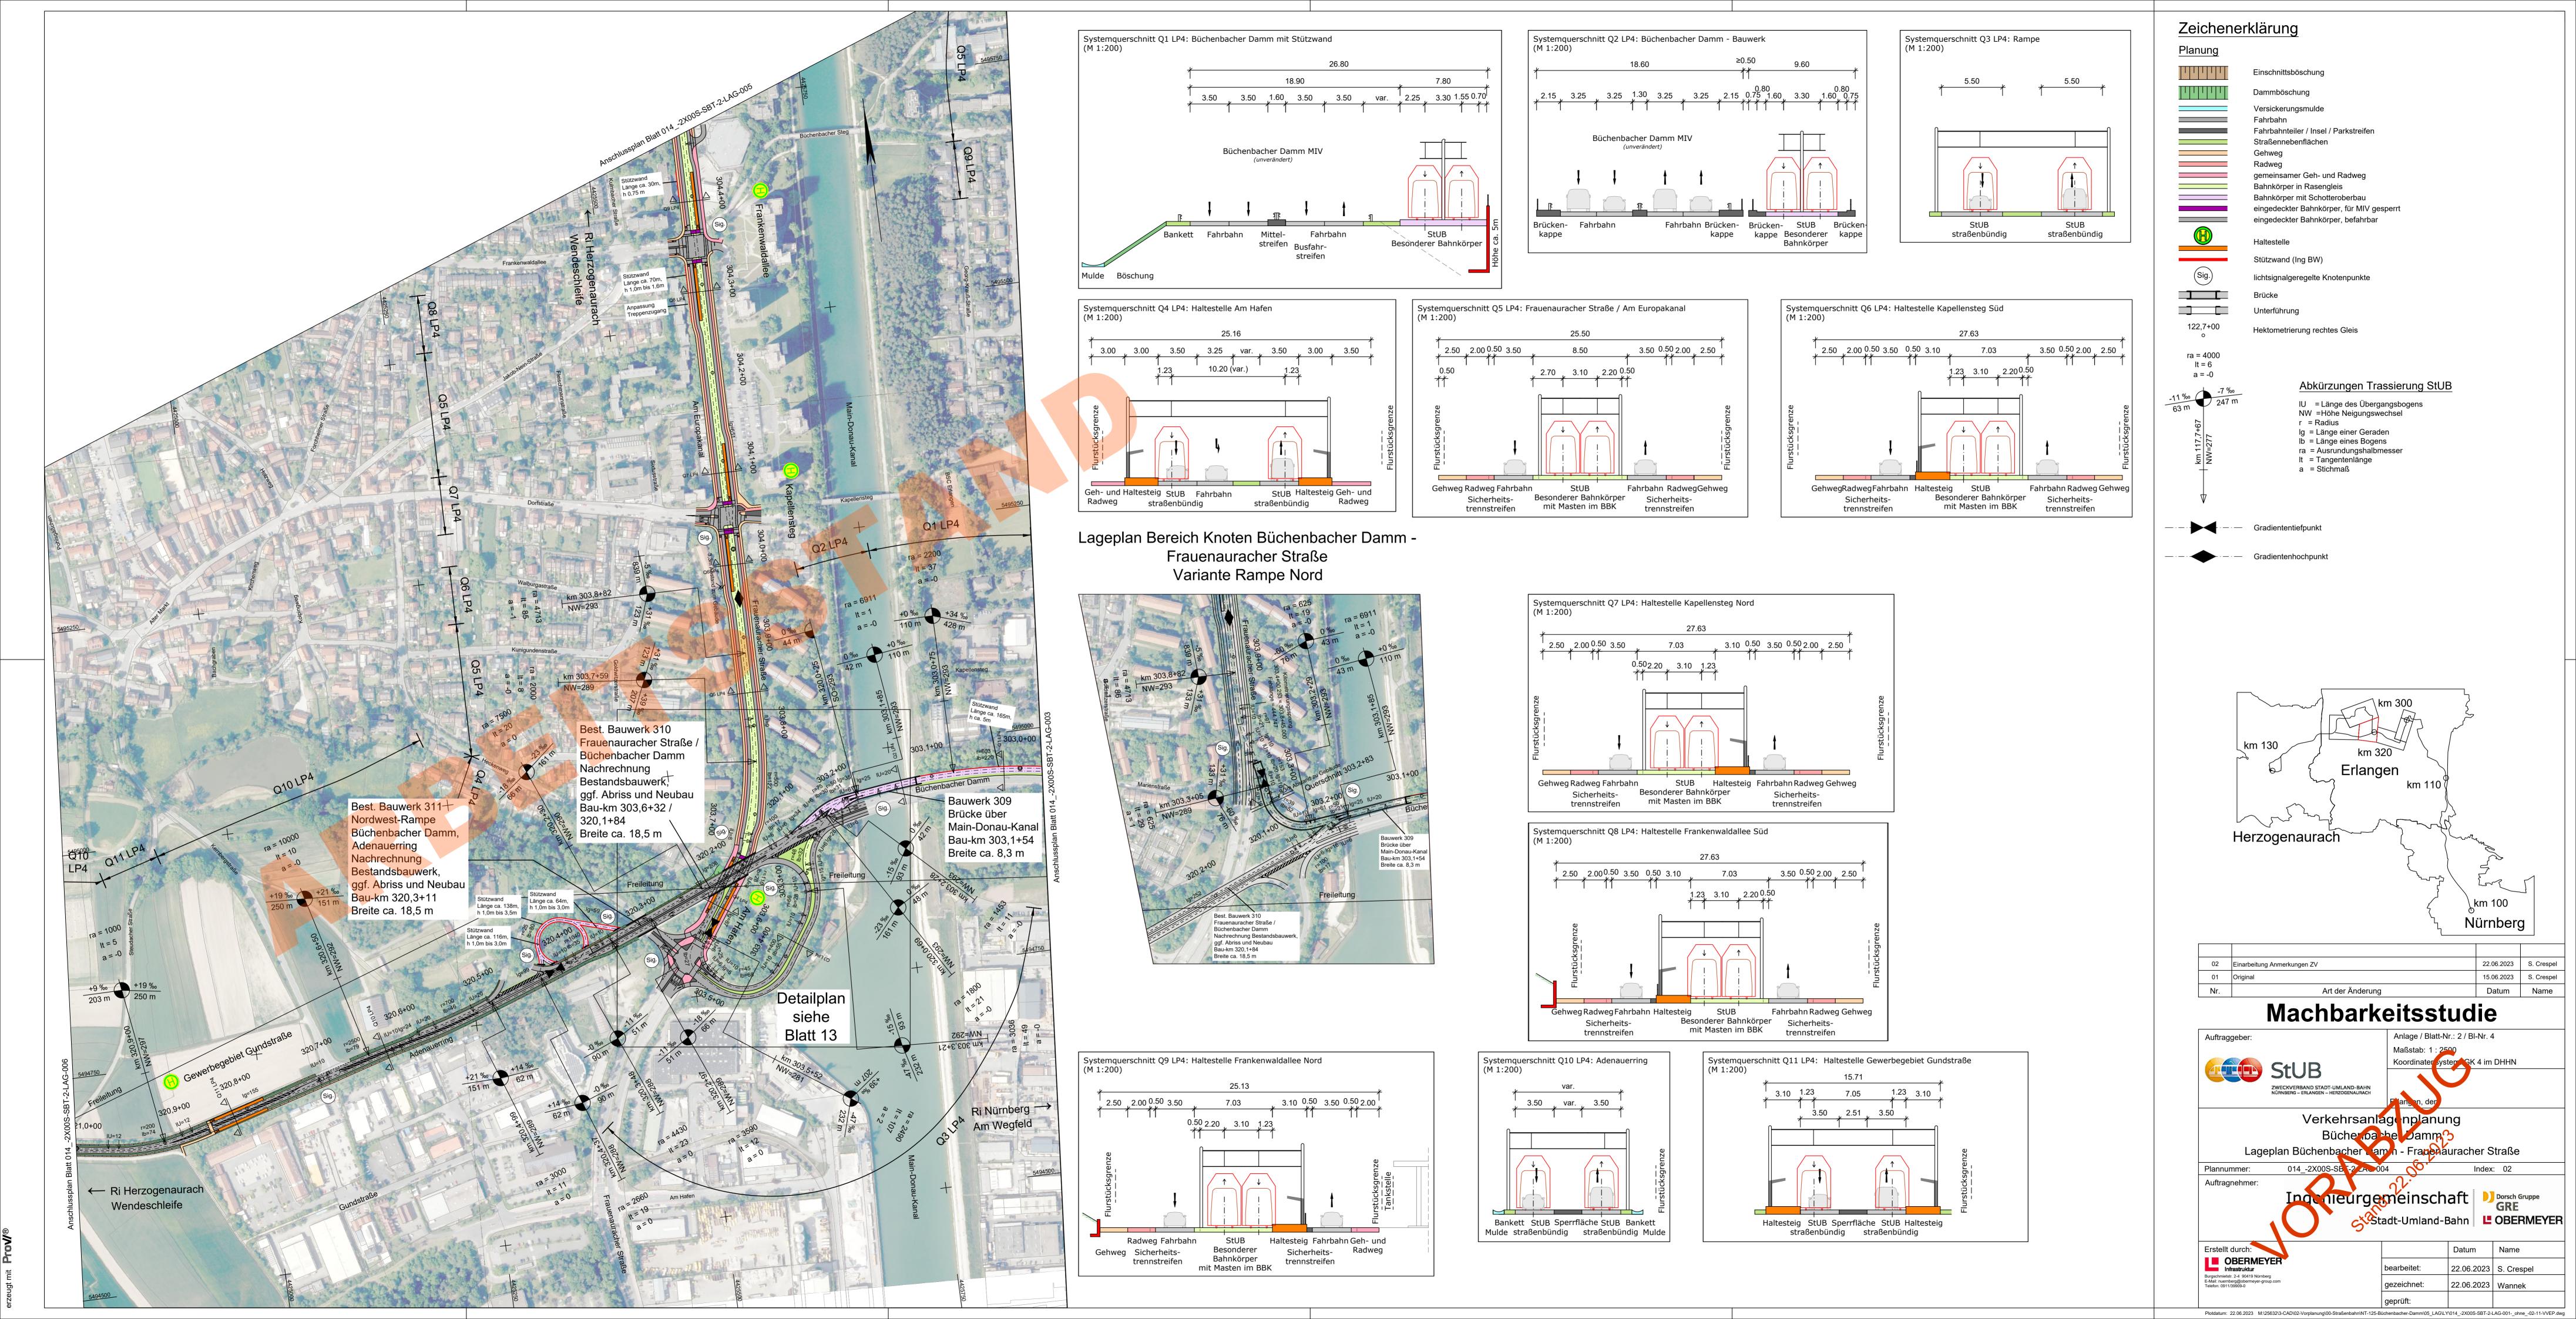


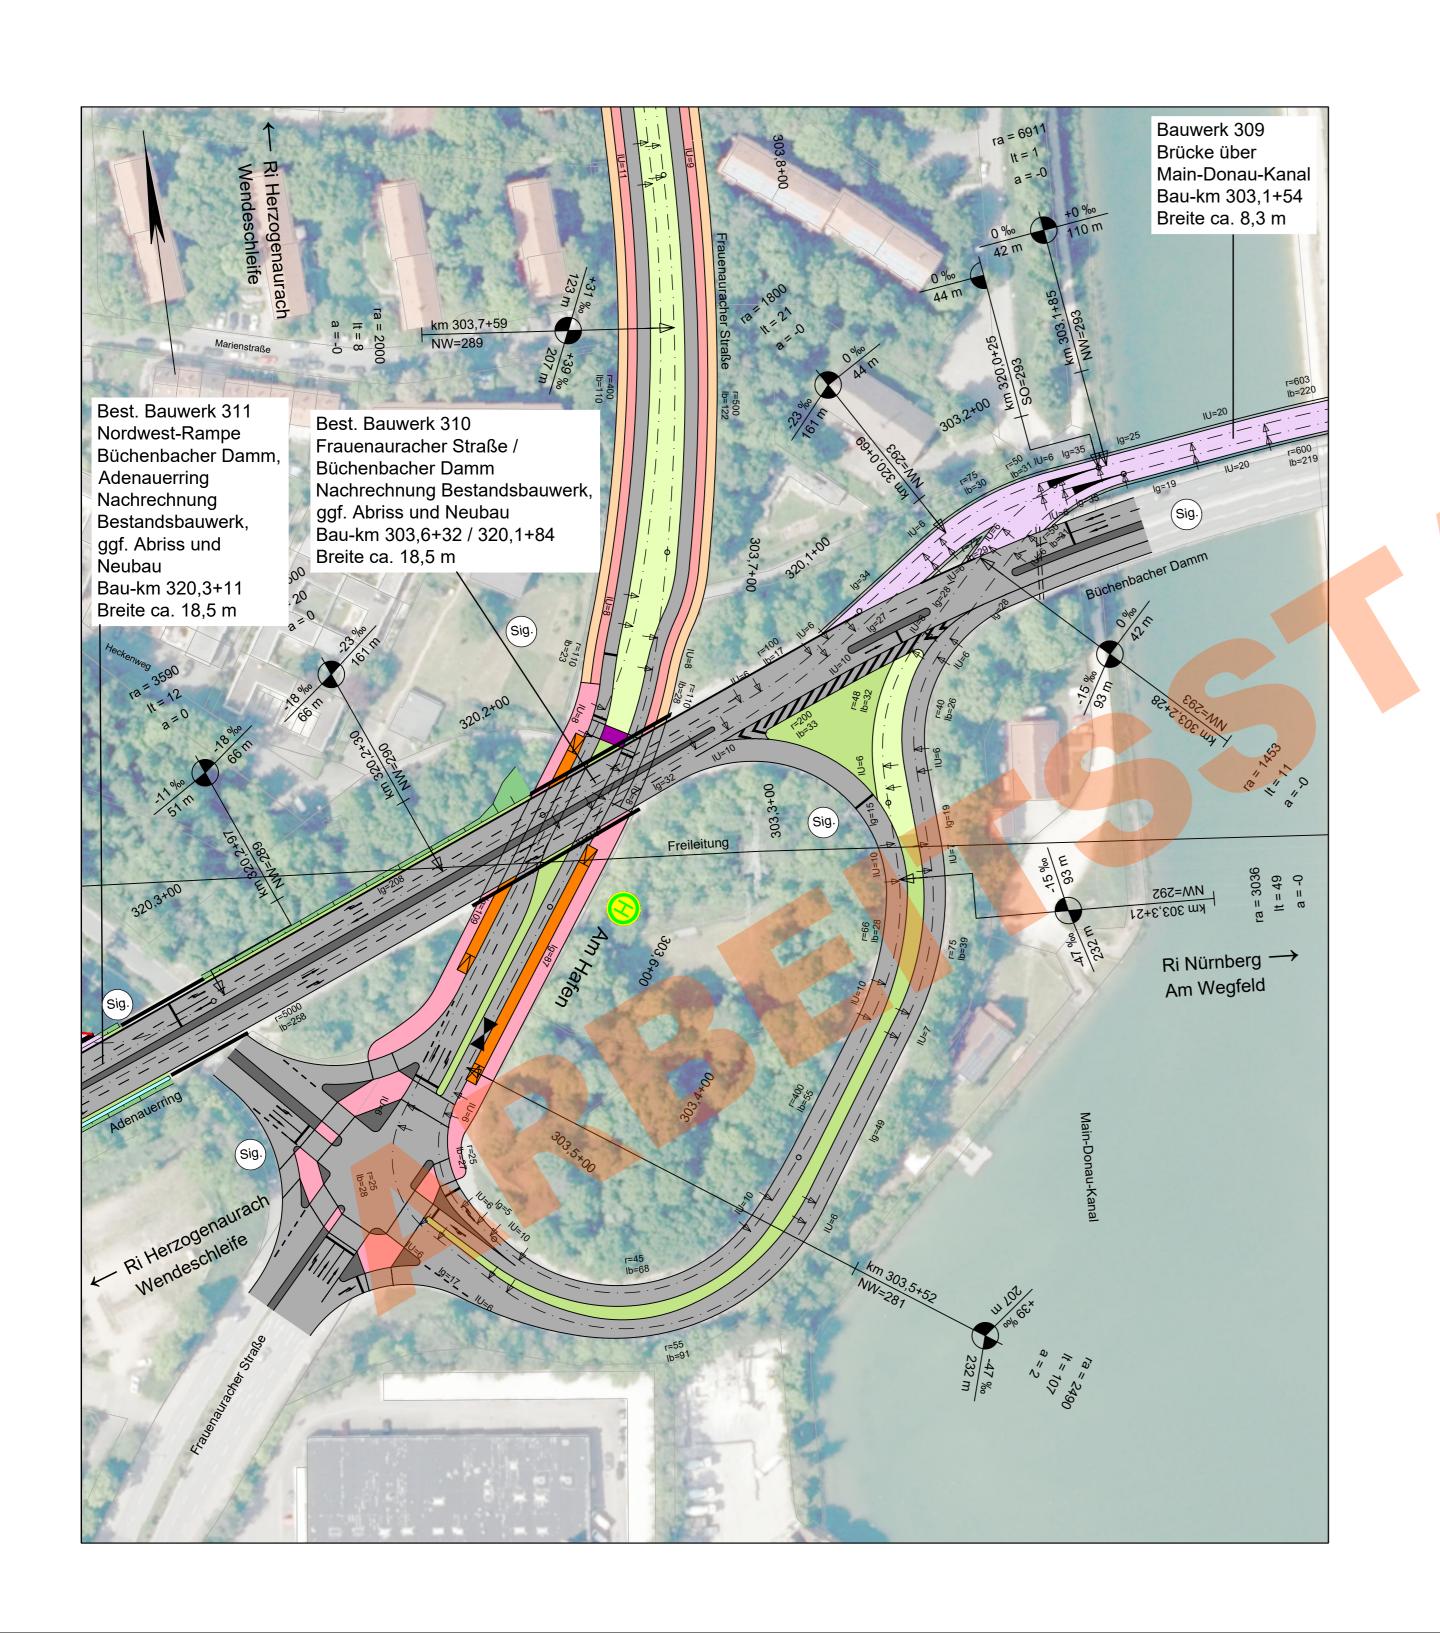



Gradiententiefpunkt

Gradientenhochpunkt

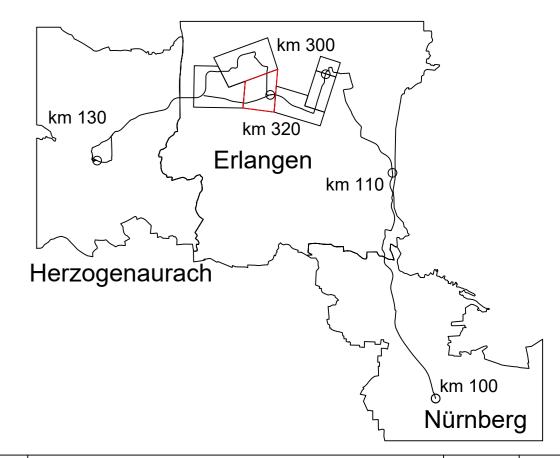

02	Einarbeitung Anmerkungen ZV	22.06.2023	S.Crespel
01	Original	20.06.2023	S.Crespel
Nr.	Art der Änderung	Datum	Name


# Machbarkeitsstudie




geprüft:  $Plotdatum: 22.06.2023 \quad M: \c 125.02 \c 2.06.2023 \quad M: \$ 

gezeichnet:

22.06.2023 Wannek

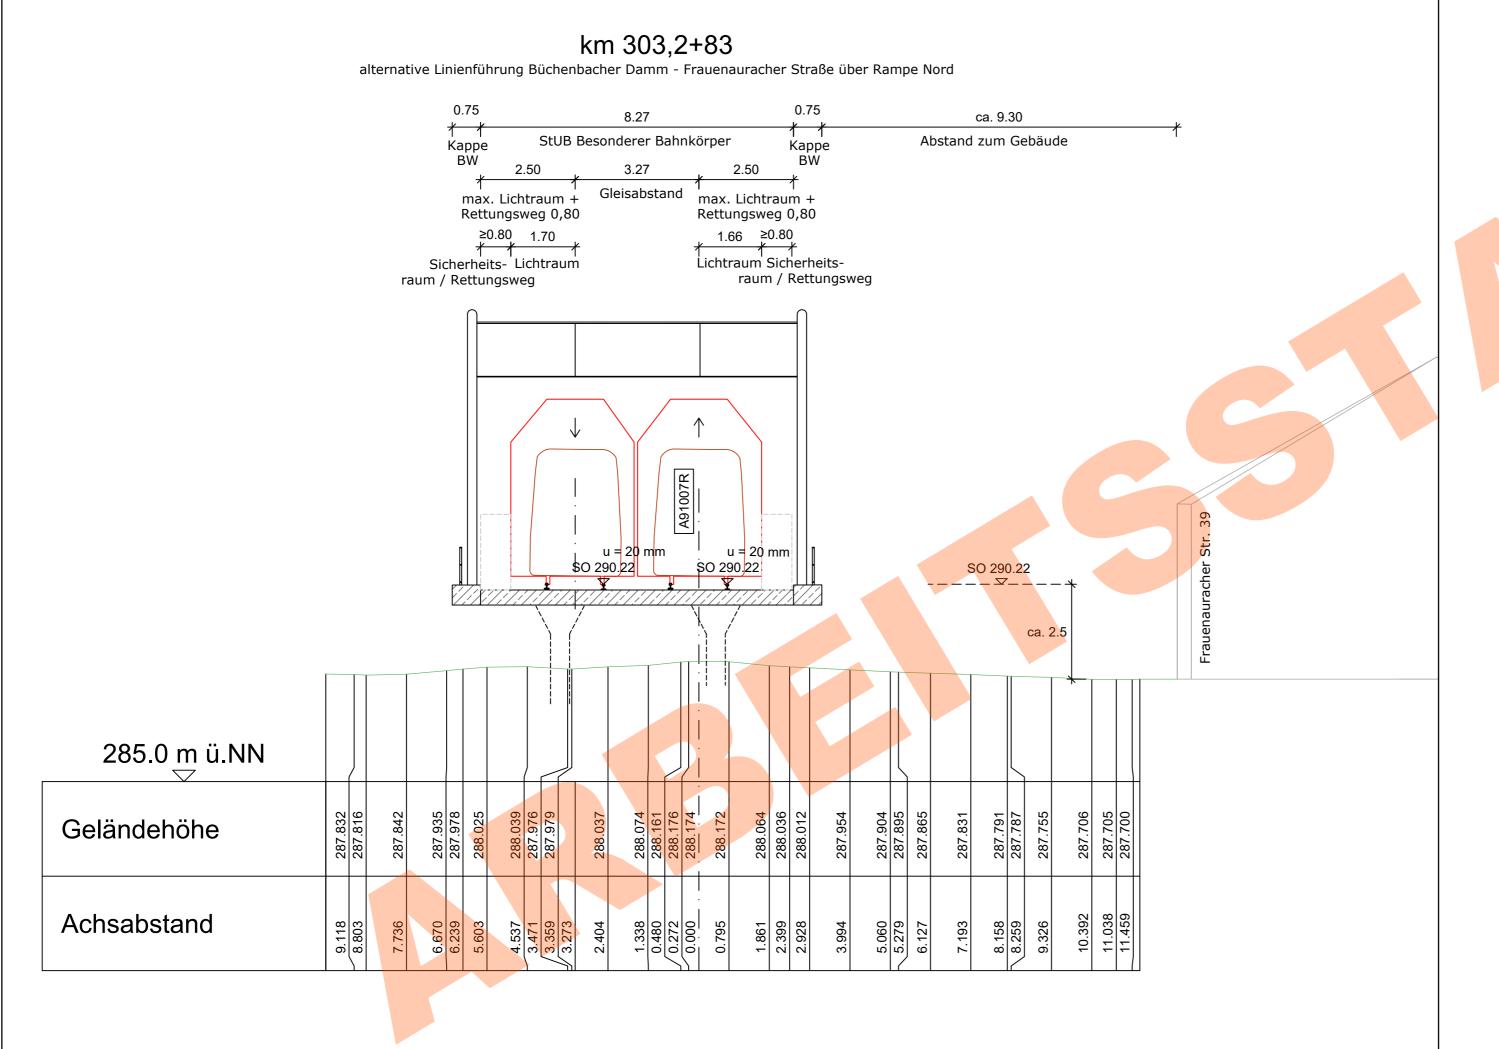

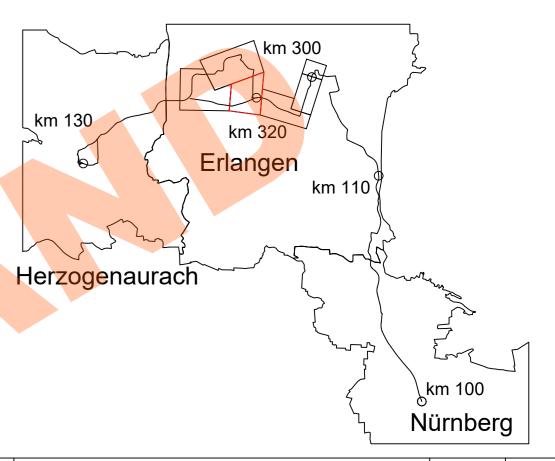

02	Einarbeitung Anmerkungen ZV	22.06.2023	Sojkic
01	Original	15.06.2023	Sojkic
Nr.	Art der Änderung	Datum	Name
	i – – – – – – – – – – – – – – – – – – –		

# **Machbarkeitsstudie**



Anlage / Blatt-Nr.: 4 / Bl-Nr. 2 Maßstab: 1:100

Koordinater system GK 4 im DHHN

Verkehrsanlagenplanung Bücher barbe Damm

Querschnitt Büchenbacher Damm - Houerauracher Straße Variante Rampe Nord

014\_-2A95F-SB \-2 40\_-001 Index: 02 Plannummer:

Auftragnehmer:


Indenieurgemeinschaft



Erstellt durch: OBERMEYER Infrastruktur Burgschmietstr. 2-4 90419 Nümberg E-Mail: nuernberg@obermeyer-group.com Telefon: 0911/39909-0

	Datum	Name
bearbeitet:	22.06.2023	Sojkic
gezeichnet:	22.06.2023	Wannek
geprüft:		

Bauwerk symbolisch dargestellt

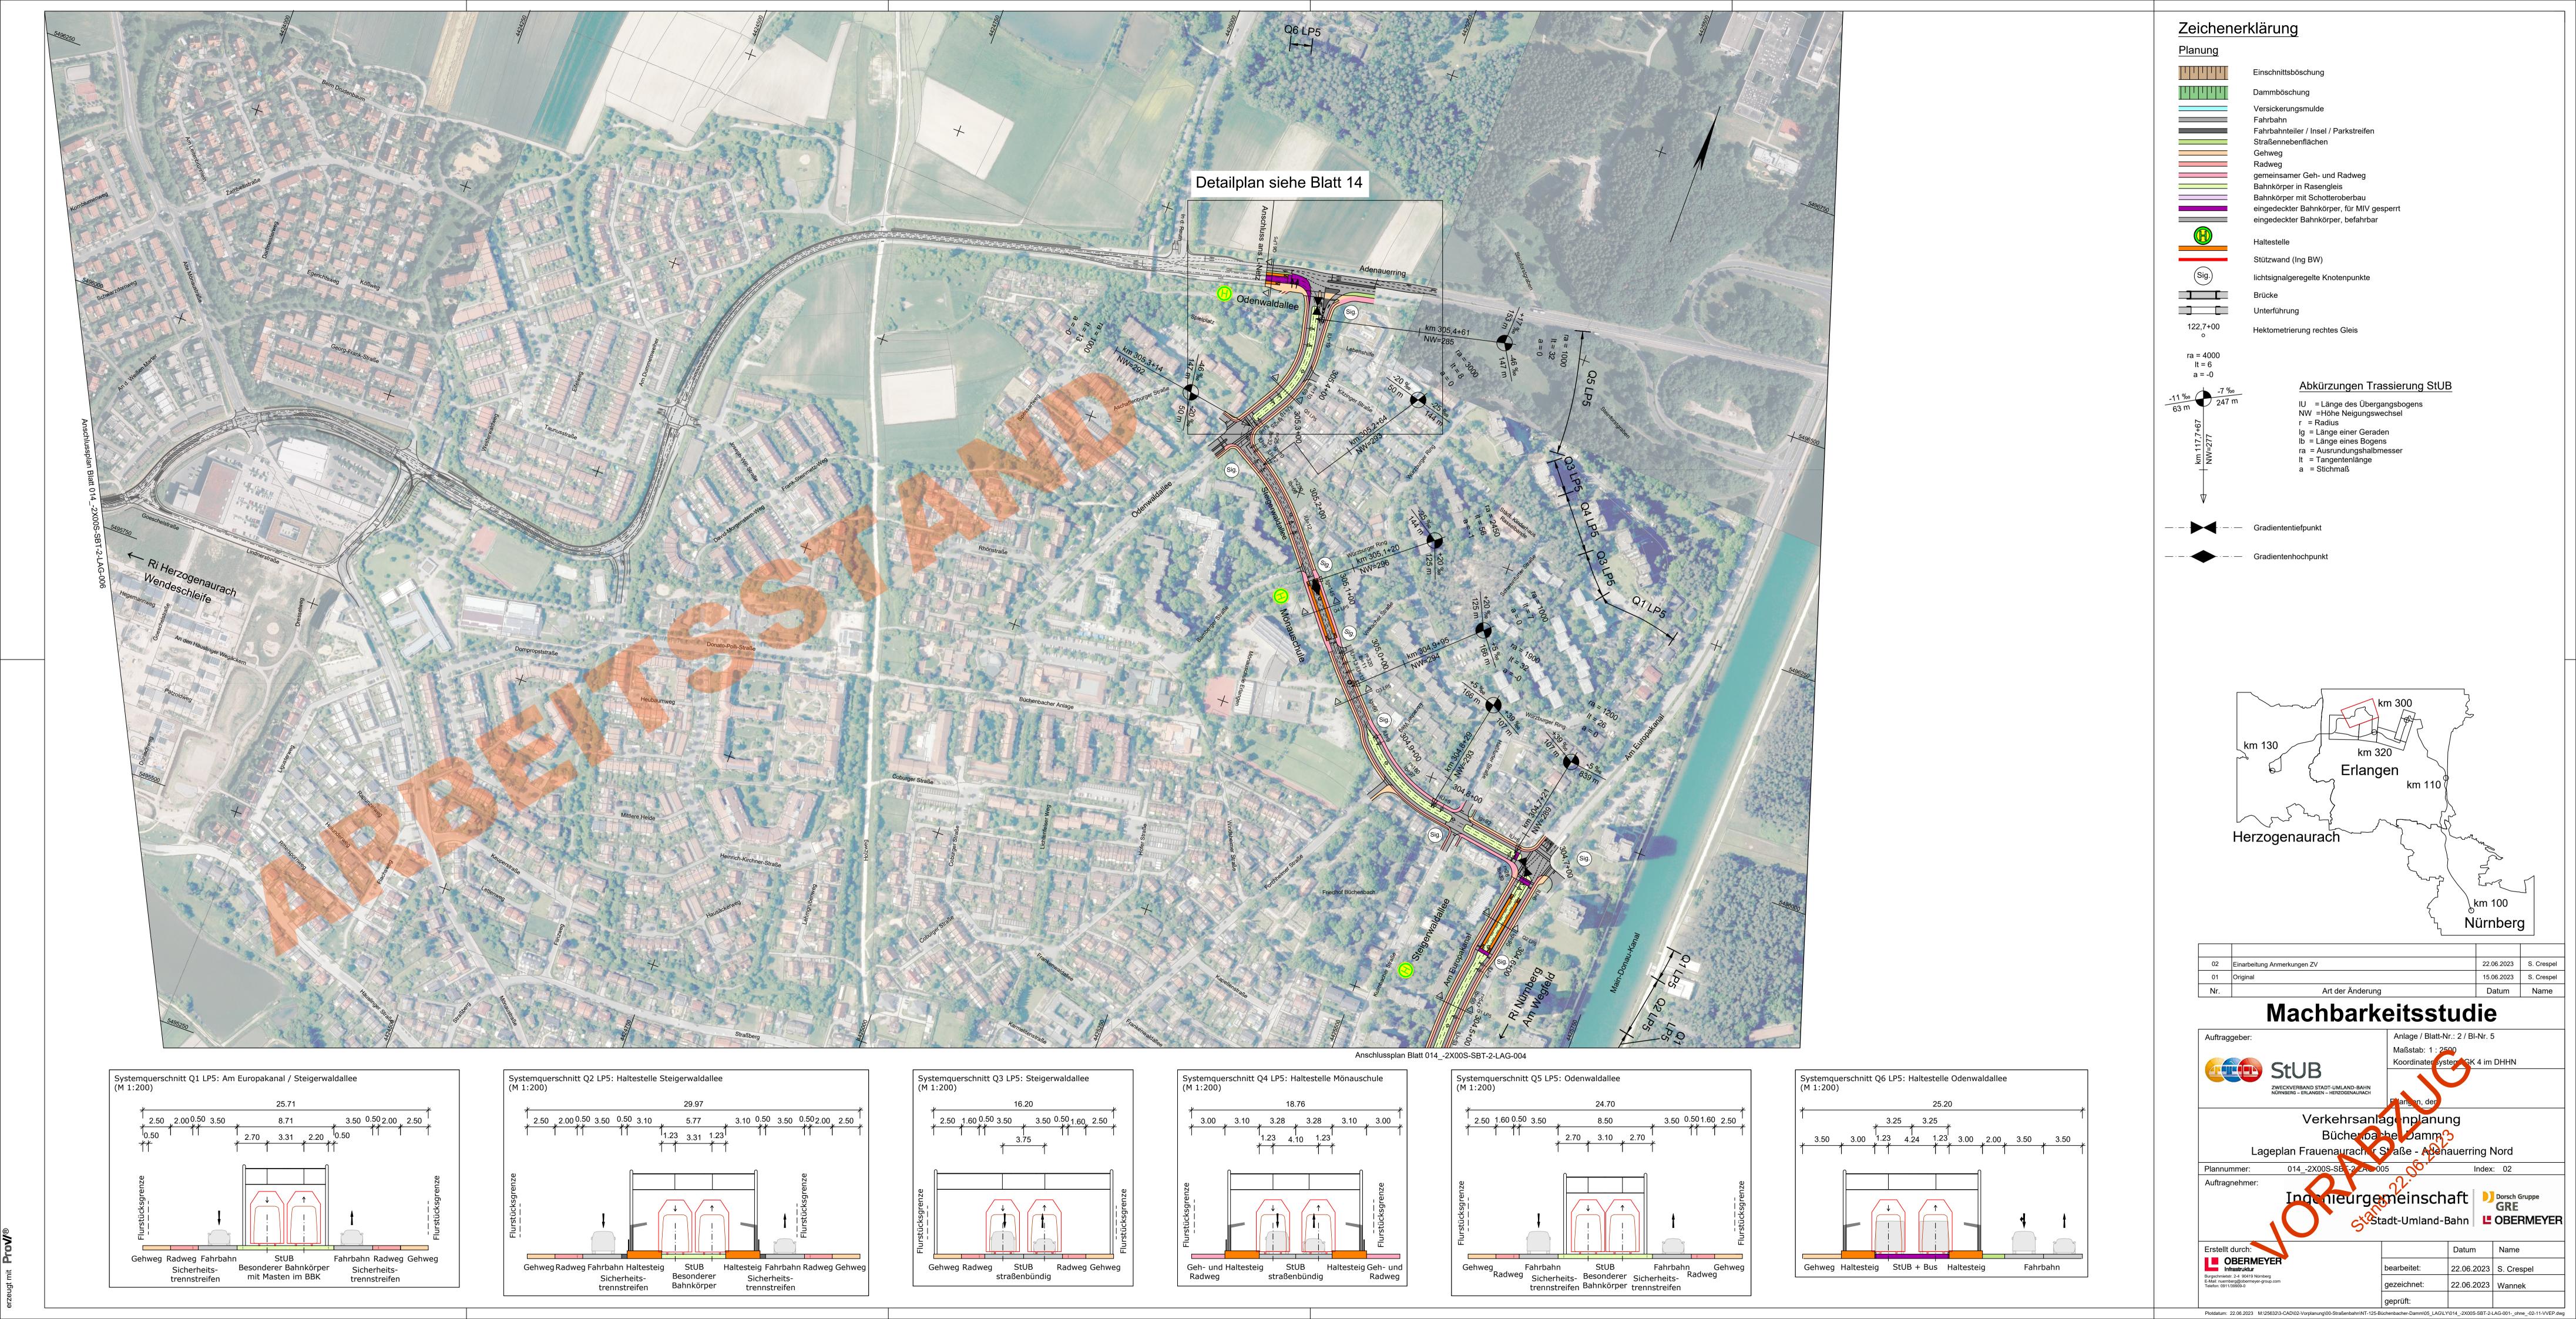


# Systemquerschnitt Bestand-Planung Q4 LP5: Haltestelle Mönauschule

### Bestand




Quelle: Infra3D


305+087.411

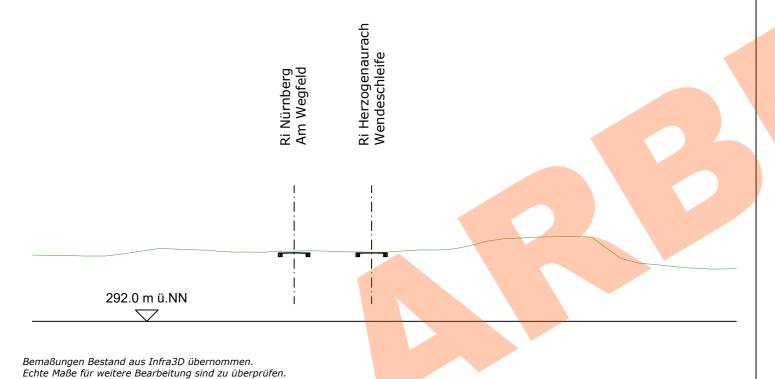


### **Bestand**

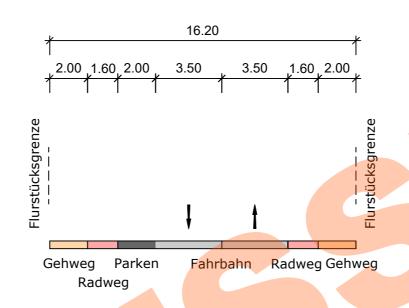

# Planung

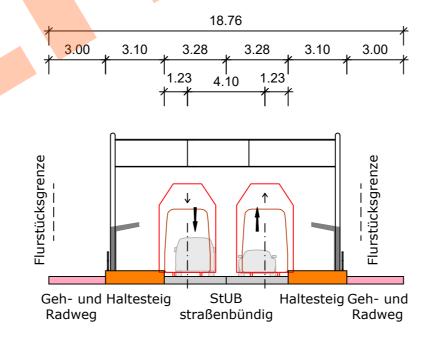

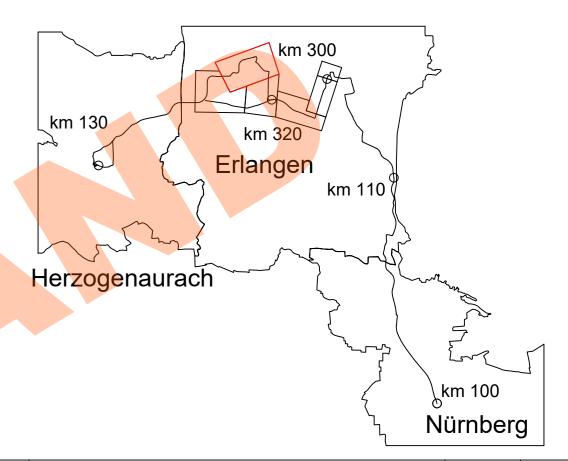

Nr.	Art der Änderung	Datum	Name

# **Machbarkeitsstudie**



Anlage / Blatt-Nr.: 4 / Bl-Nr. 8

Maßstab: 1:200 Koordinater system SK 4 im DHHN

Verkehrsanlagenplanung Bücherioa he Damm

Systemquerschnitt Bestand Clarung: Haltestelle Mönauschule

014\_-2X00S-SB -2 46.3-006 Index: 01 Plannummer:


Auftragnehmer:

# Indenieurgemeinschaft



Erstellt durch:
OBERMEYER Infrastruktur
Burgschmietstr. 2-4 90419 Nürnberg E-Mail: nuemberg@obermeyer-group.com Telefon: 0911/39909-0

	Datum	Name
bearbeitet:	22.06.2023	Sojkic
gezeichnet:	22.06.2023	Wannek
geprüft:		

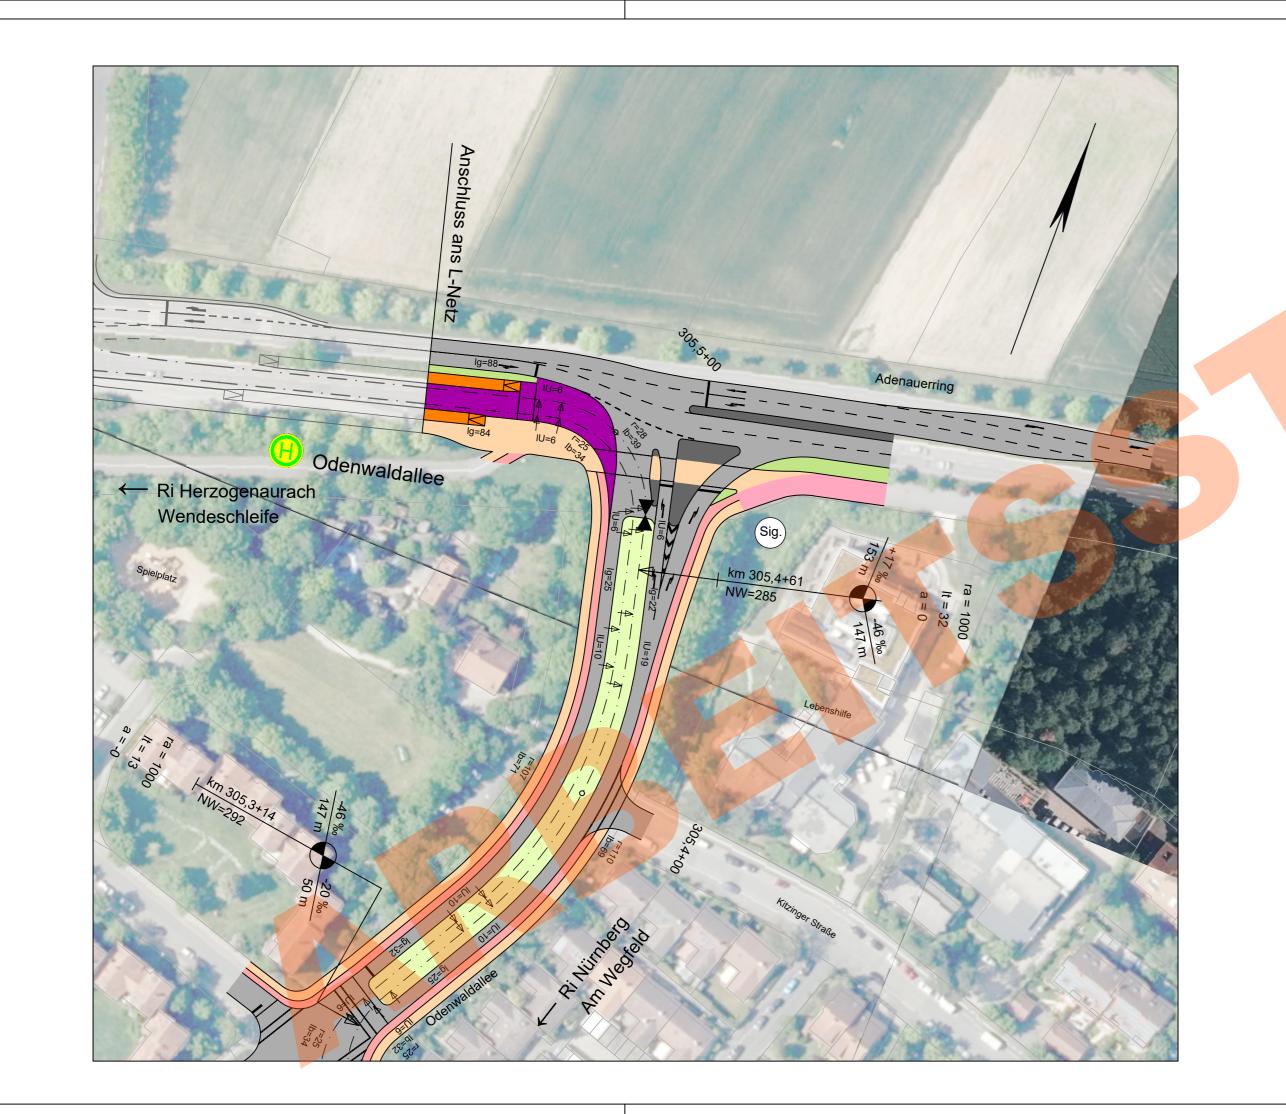

# Zeichenerklärung





Einschnittsböschung

Dammböschung

Versickerungsmulde

Fahrbahn

Fahrbahnteiler / Insel / Parkstreifen

Straßennebenflächen

Gehweg

Radweg

gemeinsamer Geh- und Radweg

Bahnkörper in Rasengleis

Bahnkörper mit Schotteroberbau eingedeckter Bahnkörper, für MIV gesperrt

eingedeckter Bahnkörper, befahrbar



Stützwand (Ing BW)

lichtsignalgeregelte Knotenpunkte



Unterführung

Hektometrierung rechtes Gleis

ra = 4000 It = 6 a = -0

122,7+00

# Abkürzungen Trassierung StUB

r = Radius

lg = Länge einer Geraden


lb = Länge eines Bogens

lt = Tangentenlänge



IU = Länge des ÜbergangsbogensNW = Höhe Neigungswechsel

ra = Ausrundungshalbmesser

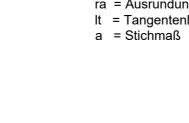




Gradiententiefpunkt



Gradientenhochpunkt

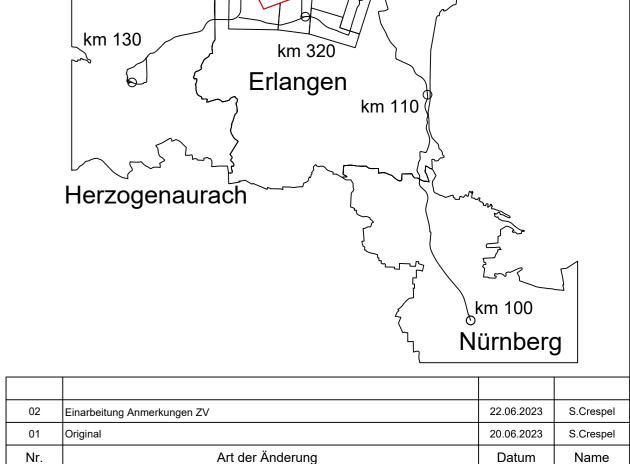

# Machbarkeitsstudie



Maßstab: 1 Koordinater system GK 4 im DHHN

Verkehrsanlagenplanung Bücher bache Damm

Lageplan Bereich Knoten Ocenwaldallee Adenauerring (Nord)

Plannummer: 014 -2A95F-SB -2 ZA 002 Index: 02 Auftragnehmer: Indenieurgemeinschaft Dorsch Gruppe 

Erstellt durch: OBERMEYER Infrastruktur Burgschmietstr. 2-4 90419 Nürnberg E-Mail: nuemberg@obermeyer-group.cor Telefon: 0911/39909-0

Datum Name bearbeitet: 22.06.2023 S. Crespel 22.06.2023 | Wannek gezeichnet:

Plotdatum: 22.06.2023 M:\25632\3-CAD\02-Vorplanung\00-Straßenbahn\NT-125-Büchenbacher-Damm\05 LAG\LY\014 -2A95F-SBT-2-LAG-001- ohne -02-11-VVEP.dwg








# Tisch 4: Das Buskonzept

# Überblick



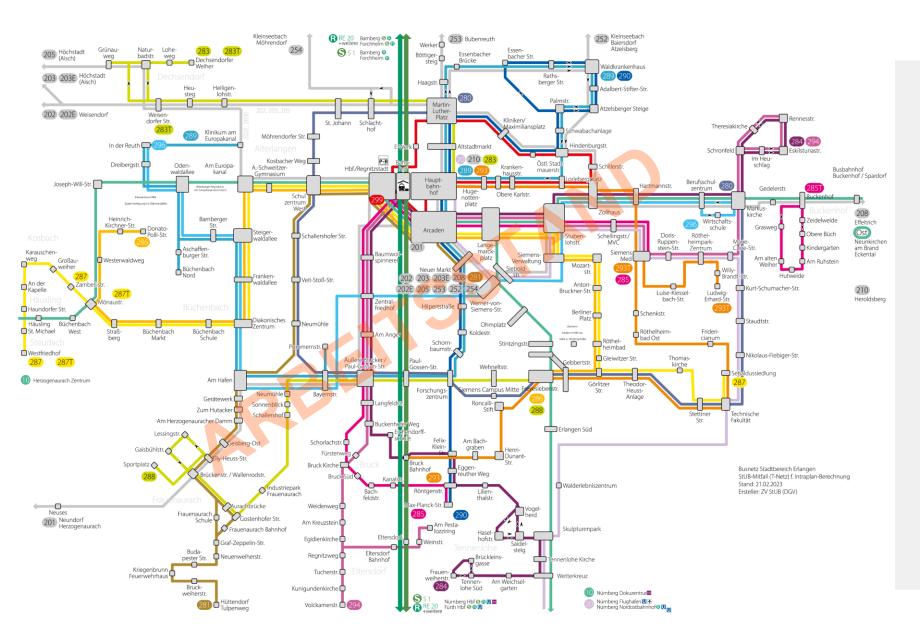


# StUB (T) ist die mintgrüne Linie Schlaglichter:

- Regnitzquerung Wöhrmühlbrücke
- Bahnunterführung
- Brucker Linien zuerst über Regnitzstadt
- Entlastung Goethestraße
- Verlegung Parallelverkehr aus Nürnberger Straße in die neue Busachse Nägelsbachstraße
- Mehr Busse auf der W.-v.-Siemens-Straße
- aufgeräumteres Busnetz in Büchenbach
- zweite Linie in Frauenaurach


# Die Linien im Einzelnen: Überlandlinien



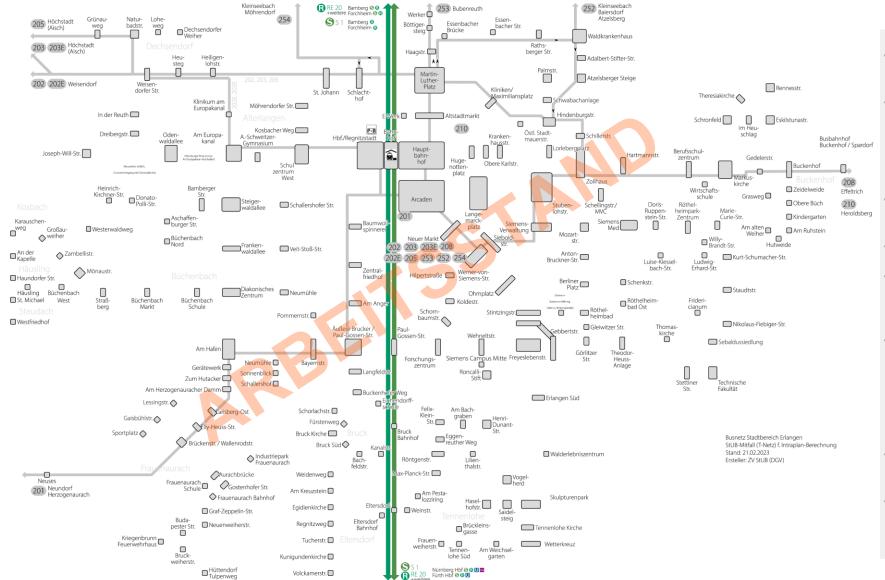


- 199/200: Ersatz durch StUB
- 201:
   Konzentration auf Linienweg
   Herzogenaurach Niederndorf –
   Neuses Frauenaurach Am Hafen
   – Arcaden
- 202/203/205: Verlängerung zum Neuen Markt
- 202E/203E:
- Anbindung Klinikum Am Europakanal, Führung über Wöhrmühlbrücke
- 208/210:
  Mit Ostast Führung über Kliniken /
  Maximilliansplatz und Hauptbahnhof zum Neuen Markt (208) bzw. über W.-v.-Siemens-Straße und Arcaden zum Hauptbahnhof (210)
- 209/209E: Ersatz durch StUB-Ostast
- 252/253/254: Verlängerung zum Neuen Markt



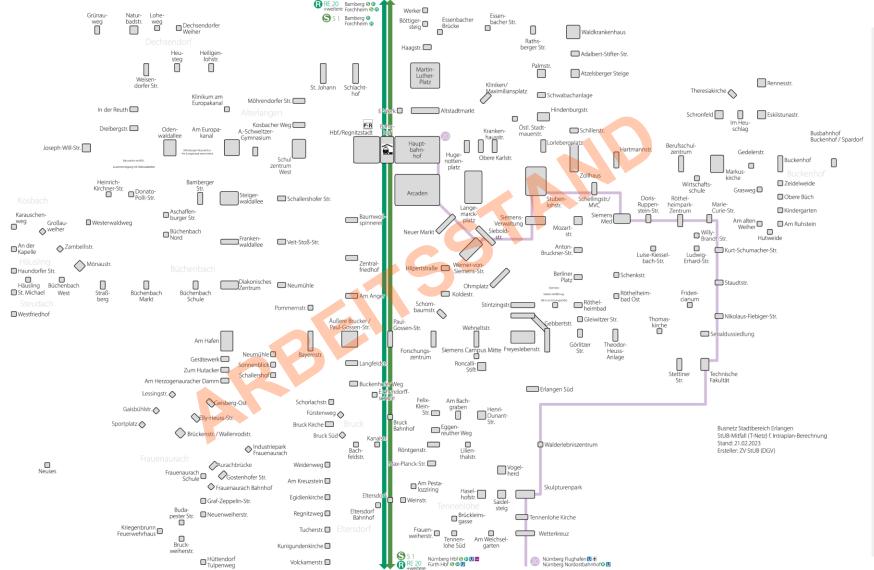


- Neue Linie 20 als Kombination aus heutiger 20 und 30.
- Linienweg der 20 in Erlangen und der 30 in Nürnberg.
- Derzeit in Prüfung, ob Direktverbindung zu Flughafen und Nordostbahnhof tatsächlich bedeutsam genug, um Direktverbindung aufrecht zu erhalten.



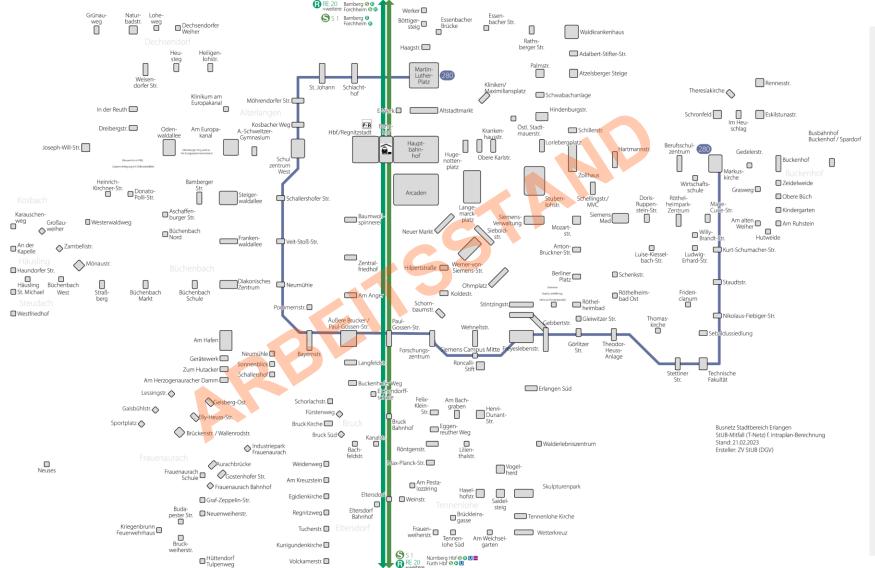

- Äußere ¾-Ringlinie
- Kann unabhängig von StUB zu vollständigem Ring erweitert werden
- Übernimmt den gesamten Restverkehr in der Möhrendorfer Straße
- Befährt die Mittelachse des SiemensCampus



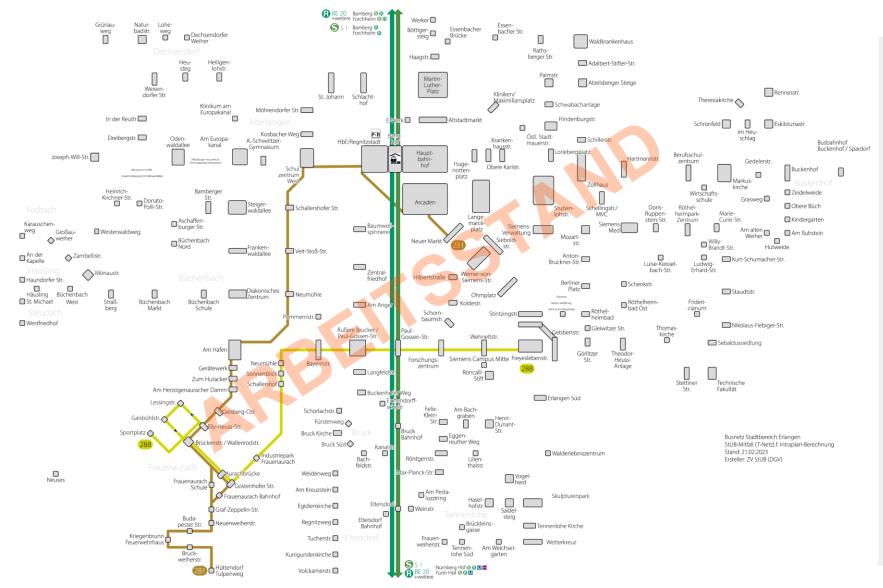


### 281:

- Konzentration auf westlichen Ast durch Frauenaurach
- Schnelle Anbindung an die Innenstadt durch Abspaltung der Verbindung zur Südkreuzung in neue Linie 288
- Ersetzt 287 in der Süd-Achse Alterlangen – Stadtrandsiedlung
- Endpunkt Neuer Markt

### 288:

- Neue Linie für die Anbindung Frauenaurachs an den SiemensCampus und die S-Bahn-Station Paul-Gossen-Straße
- vsl. Kleinbusse
- übernimmt auch die Bedienung des Oststranges durch Frauenaurach und Schallershof



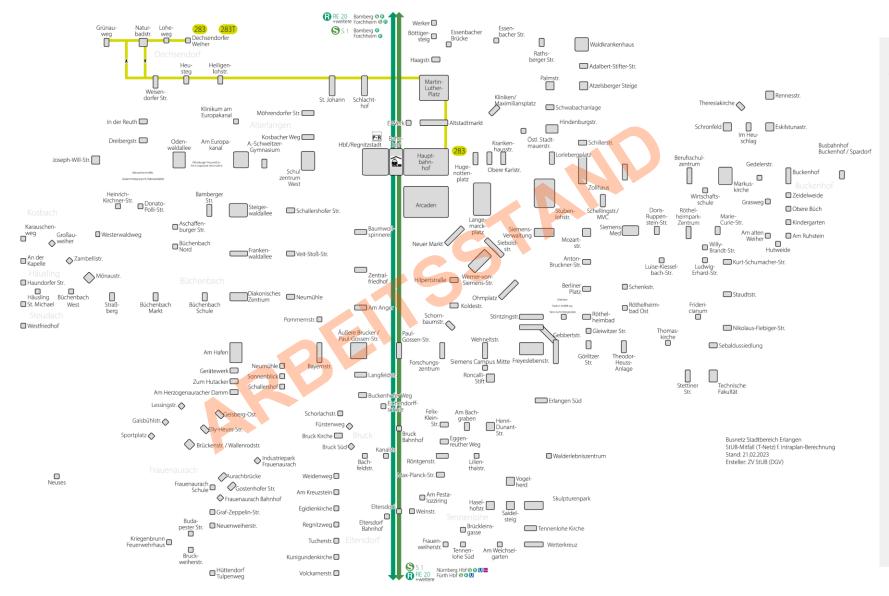


### Zunächst unverändert

- → Bedient hiernach nicht die Arcaden
  - → Primär Mitfall-Ohnefall-Denken geschuldet
  - → Durchbindung Arcaden natürlich als weitere Entwicklungspers-pektive mitgedacht

# Die Linien im Einzelnen: 284, 285, 294



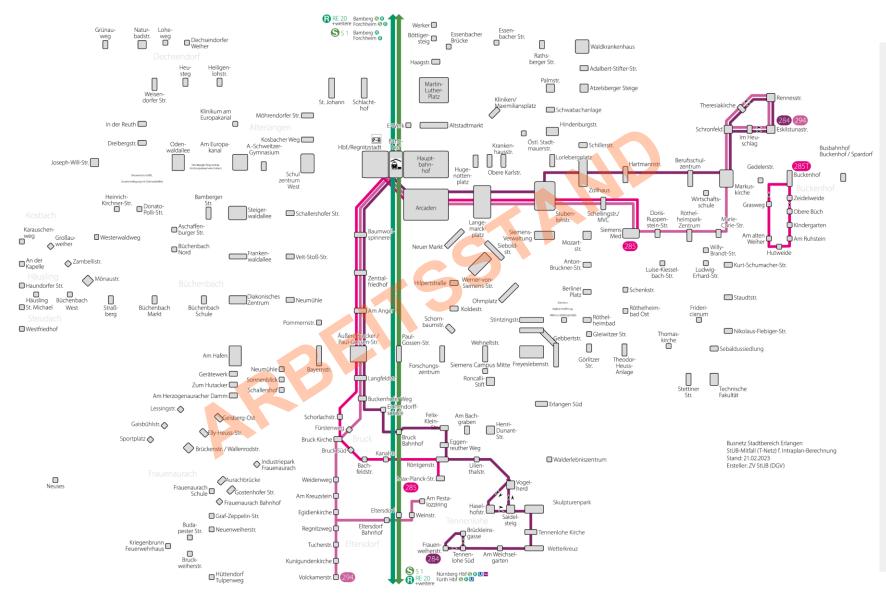

### 284:

- Bedienung der Regnitzstadt
- im Süden Verlängerung vom Bf.
   Bruck nach Tennenlohe, Übernahme von Funktionen der 290&295

### 285:

- Bedienung der Regnitzstadt
- Ostteil wird im T-Netz vom Ostast der StUB übernommen. 285 verkehrt stattdessen nach Siemens Med

### 294:

 Einzige Änderung Bedienung der Regnitzstadt






- Überlagerung zum 10'-Takt zwischen Mönaustraße und Röthelheimbad
- Führung über Wöhrmühlbrücke
- 287 quert die Regnitz aktuell auf dem Dechsendorfer Damm, obwohl sie zuvor bereits auf dem Büchenbacher Damm war, da heute Süd-Nord-Verbindung durch Alterlangen
- Abkürzung Steigerwaldallee Am Europakanal wg. Bedienung Odenwaldallee durch StUB
- Verschiebung Würzburger Ring zu Am Europakanal mit P+R
- 286 übernimmt Bedienung der Donato-Polli-Straße von 293
- Ziel der 286 Freyeslebenstraße
- jetzige Querspange Röthelheimbad Max-Planck-Straße ersetzt durch Linie 290 in der Koldestraße
- Entfall Haltestelle Siemens-Stadion wg. Nähe zu StUB Stintzingstraße


# Die Linien im Einzelnen: 289, 290 (+295)



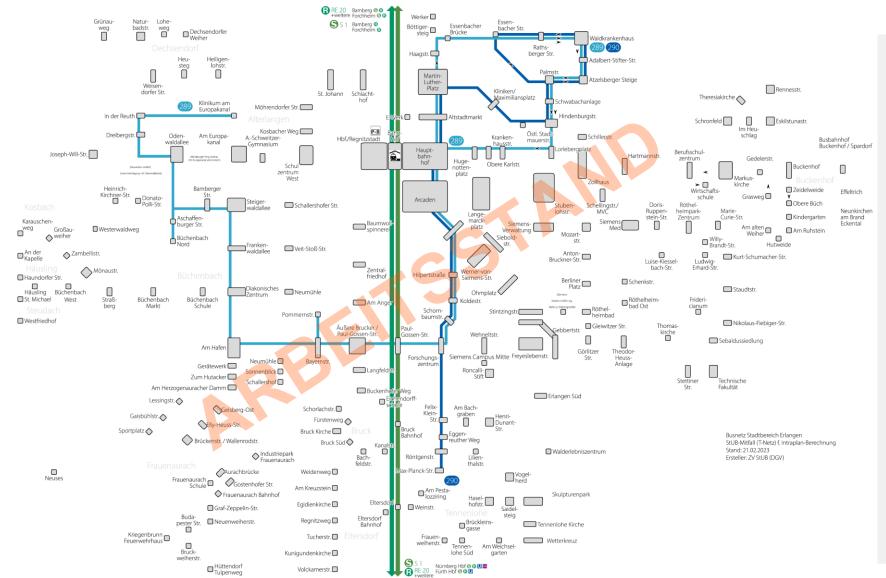


- nördlich des Bahnhofs zunächst unverändert → Nahverkehrsplan
- 289 übernimmt die Funktion die Stichfahrten abseits der Hauptstraßen zu bedienen:
  - -In der Reuth
  - -Büchenbach Nord
  - -Pommernstraße
- 290 wird neue, schnelle Direktverbindung Arcaden / Hbf – Forschungszentrum – Max-Planck-Straße durch Nägelsbachstraße
- Heutige Funktion der 290 entlang der Nürnberger Straße und für Tennenlohe wird von StUB und 284 übernommen
- Linie 295 entfällt komplett, da Funktionen von StUB, 290 und 284 übernommen



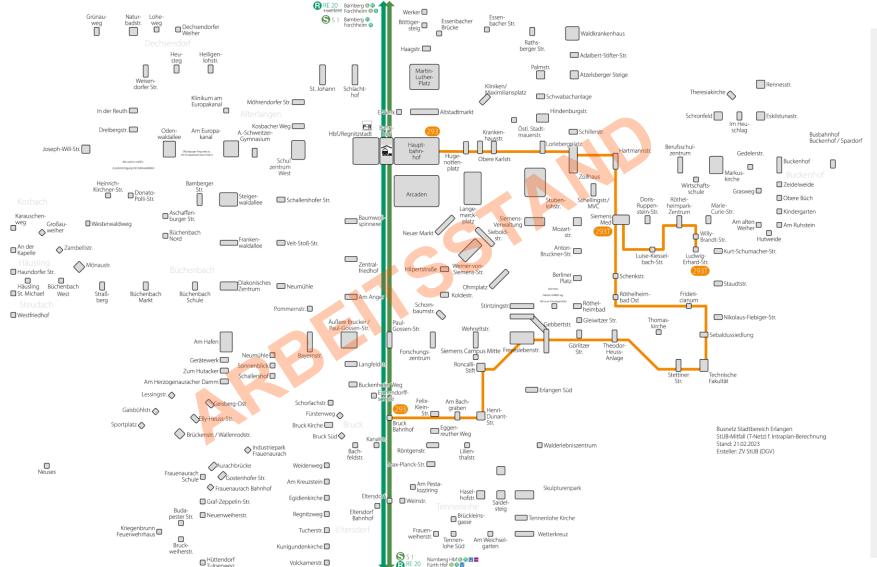


- Im Stadtwesten Ersatz durch StUB
- Stichfahrten Donato-Polli-Straße und In der Reuth werden von 286 und 289 übernommen
- Neuer westlicher Endpunkt daher Hauptbahnhof
  - In dieser Darstellung keine Bedienung Arcaden analog 283
  - Auch hier perspektivisch gewünscht
- Östlich des Hauptbahnhofs unverändert
- Hst. Obere Karlstraße jetzt in Universitätsstraße (auch 289 & 299, statt 284/285/294)



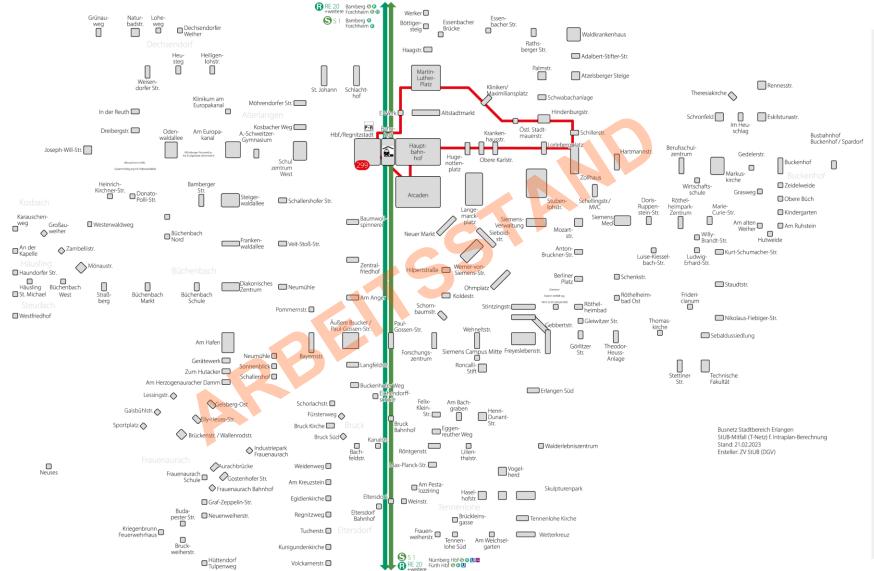

- City-Ringlinie wie perspektivisch von der Stadt geplant:
- Regnitzstadt Martin-Luther-Platz Zollhausplatz – Hugenottenplatz – Hauptbahnhof – Arcaden – Regnitzstadt



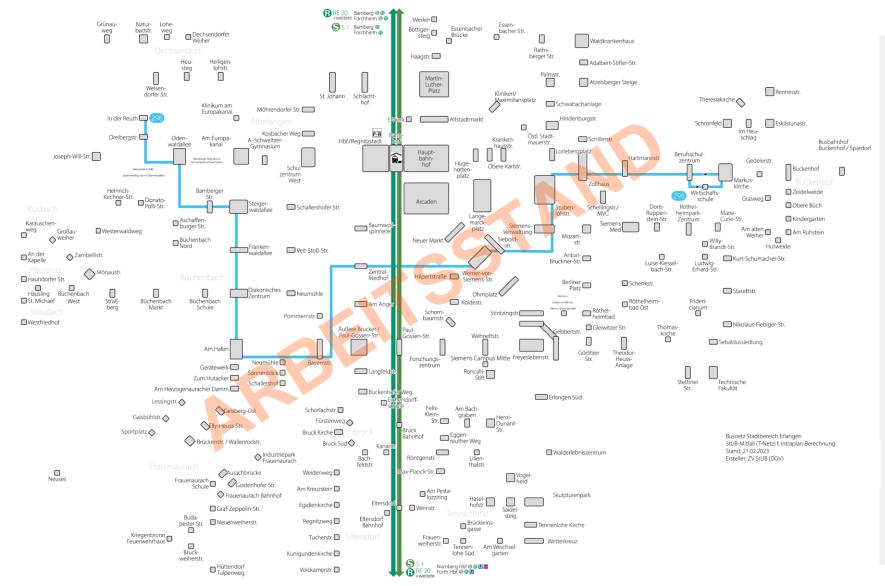

Wie Bestand